



平面図

S=1 : 125

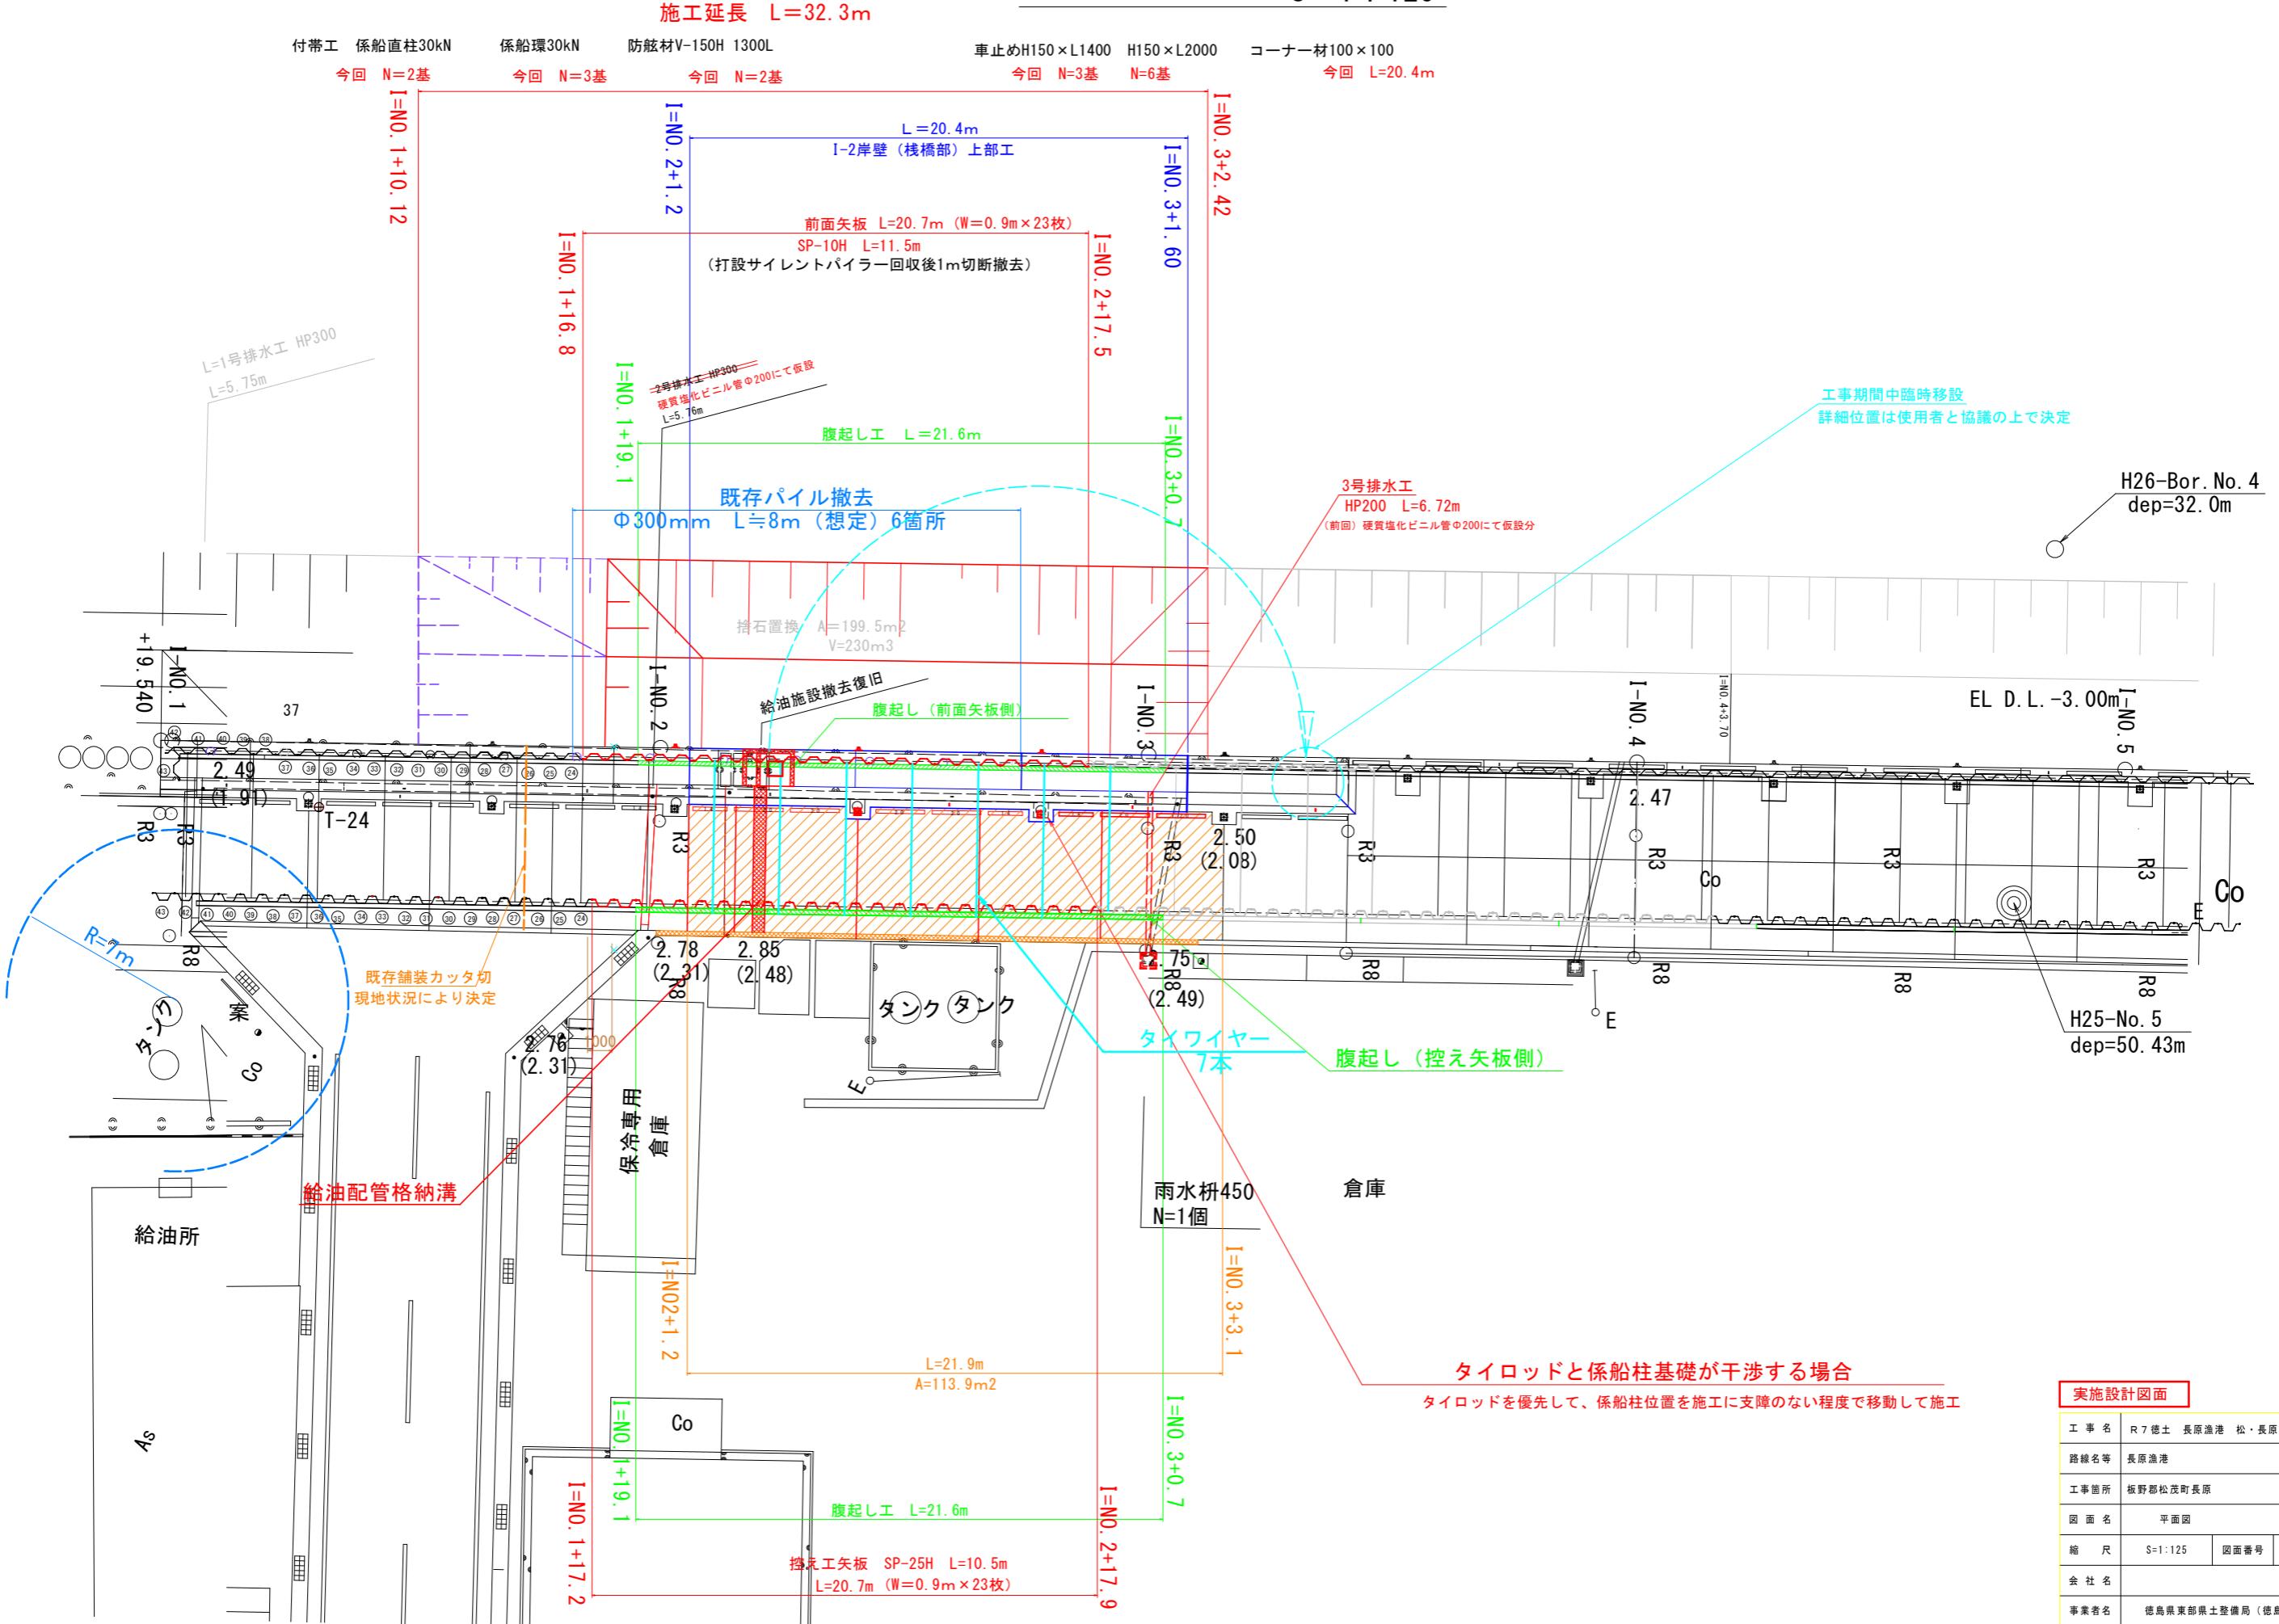

計画縦断図

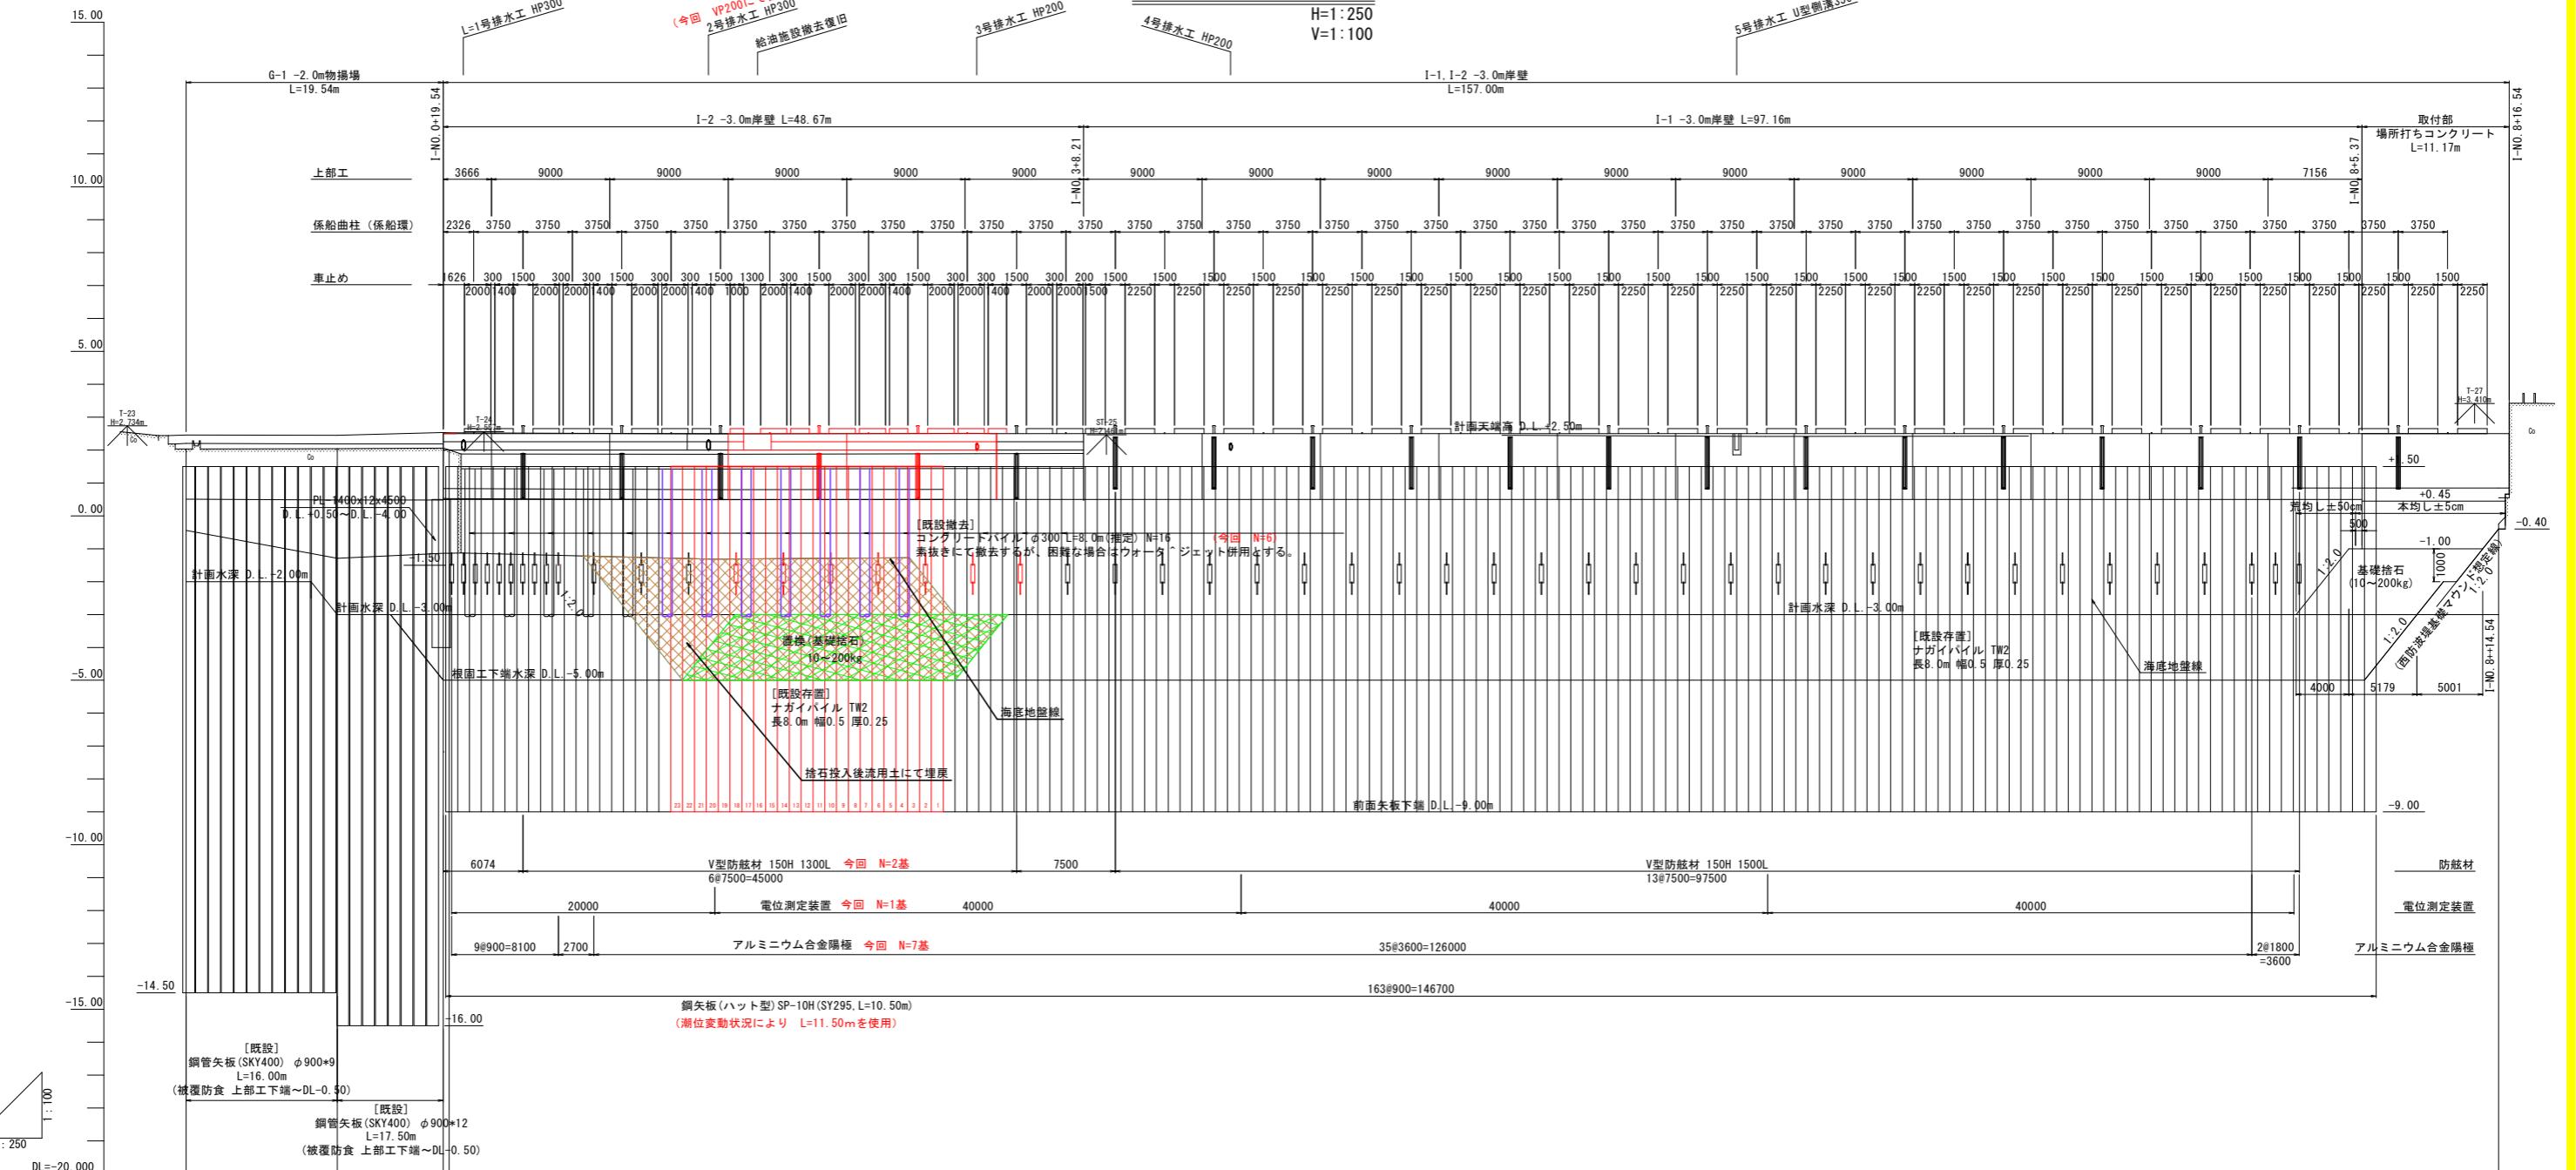

実施設計図面

工事名	R7徳土長原漁港松・長原岸壁工事
路線名等	長原漁港
工事箇所	板野郡松茂町長原
図面名	計画縦断図
縮尺	H=1:250 V=1:100
会社名	
事業者名	徳島県東部県土整備局(徳島)

標準断面図

S=1:100


I-2岸壁 (桟橋部)

I-N0.2付近

施工時の圧入機の浸水を防ぐため、矢板天端を1.0m伸ばす。

矢板打設後は天端を1.0m切断する。(図面番号5/25参照)

(次期工事の施工方法により端末部は協議の上で決定する)

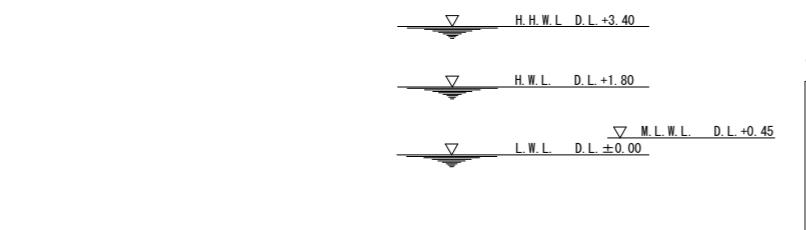

沖積砂質土層 (As1)

$\bar{N}=3.9$
 $\gamma_{sat}=17.1$ $\gamma_i=16.7$ $\gamma'=7.0$
 $\phi=31.4^\circ$

$\nabla-9.11m$

沖積砂泥互層 (Asc)

$\bar{N}=5.8$
 $\gamma_{sat}=18.0$ $\gamma_i=17.3$ $\gamma'=7.9$
 $c=2.91z-2.29$

$\nabla-17.61m$

沖積粘土土層 (Ac1)

$\bar{N}=5.0$
 $\gamma_{sat}=18.1$ $\gamma_i=17.4$ $\gamma'=8.0$
 $c=2.91z-2.29$

$\nabla-21.61m$

沖積粘土土層 (Ac2)

$\bar{N}=1.5$
 $\gamma_{sat}=17.5$ $\gamma_i=17.2$ $\gamma'=7.4$
 $c=2.91z-2.29$

$\nabla-33.01m$

計画岸壁法線 既設岸壁法線

前出し幅

既設岸壁 6017

1686 500 5203 200

300

1500

1000

500

1000

1500

1000

500

1000

1500

1000

500


1000</

土留工標準断面図

S=1:50

I-No. 2+5.0付近

施工時の圧入機の浸水を防ぐため、矢板天端を1.0m伸ばす。
矢板打設後は天端を1.0m切斷する。

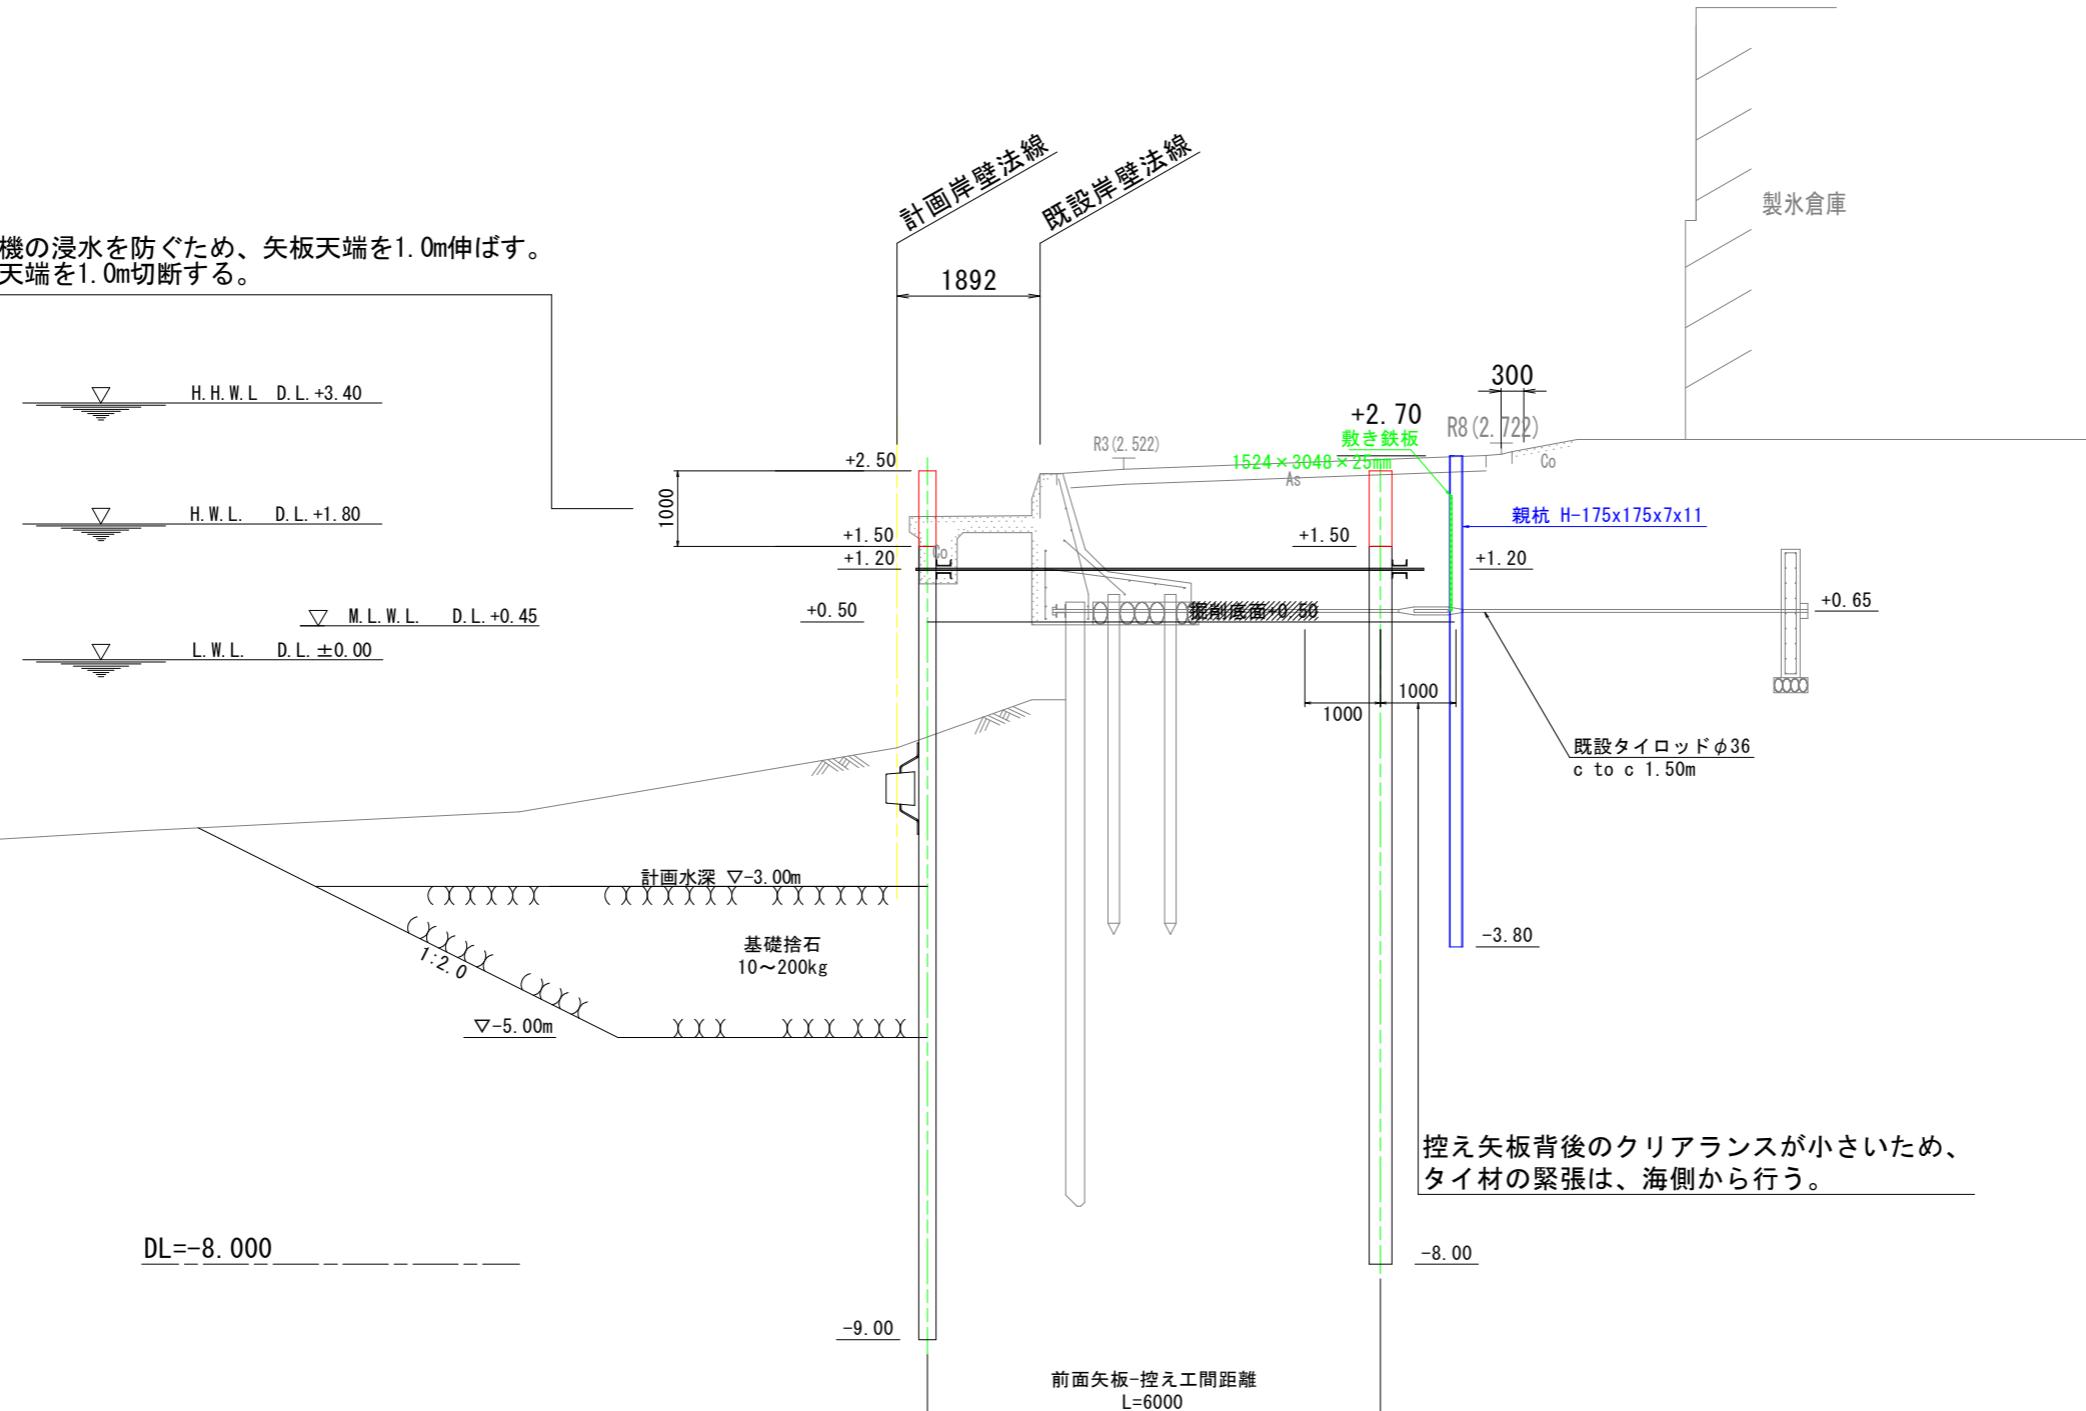


実施設計図面

工事名	R7徳土・長原漁港・松・長原・岸壁工事	
路線名等	長原漁港	
工事箇所	板野郡松茂町長原	
図面名	土留工標準断面図	
縮尺	S=1:50	図面番号 4 / 26
会社名		
事業者名	徳島県東部県土整備局(徳島)	


横断図(1)

S=1:100

名 称	規 格	単 位	数 量
床 据	砂 質 土	m ³ / m	22.07
上部エコンクリート取廻し	筋筋コンクリート	m ³ / m	2.4
据 剤	土 砂	m ³ / m	10.6
埋 戻 し	単 粒 度 鋼 石	m ³ / m	2.7
裏 埋 土	固 化 处 理 土	m ³ / m	10.6

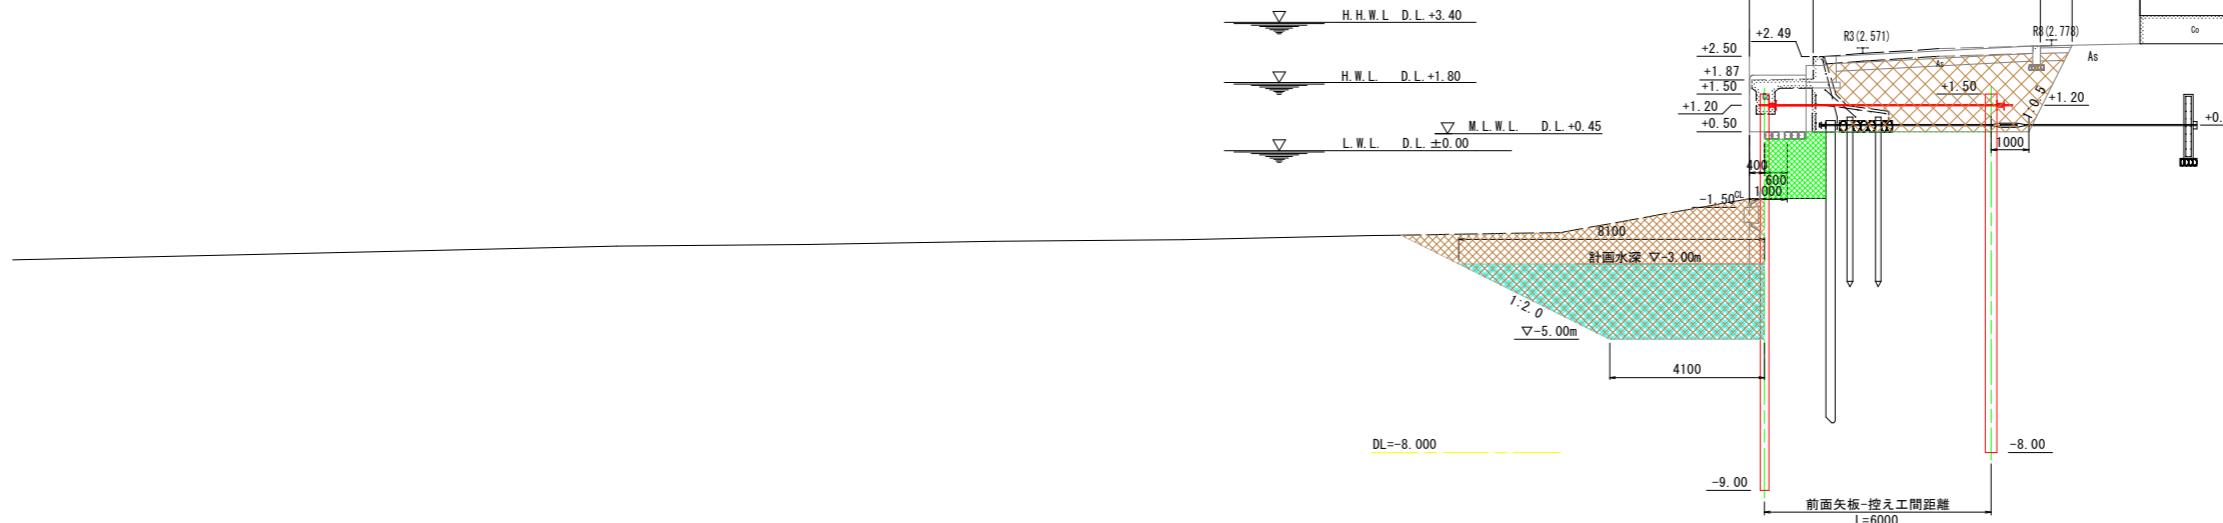

名 称	規 格	単 位	数 量
床 据	砂 質 土	m ³ /m	0.0
上部エコンクリート取壗し	鉄筋コンクリート	m ³ /m	0.0
据 削	土 砂	m ³ /m	0.0
埋 戻 し	単 粒 度 砕 石	m ³ /m	0.0
裏 埋 土	固 化 处 理 土	m ³ /m	0.0

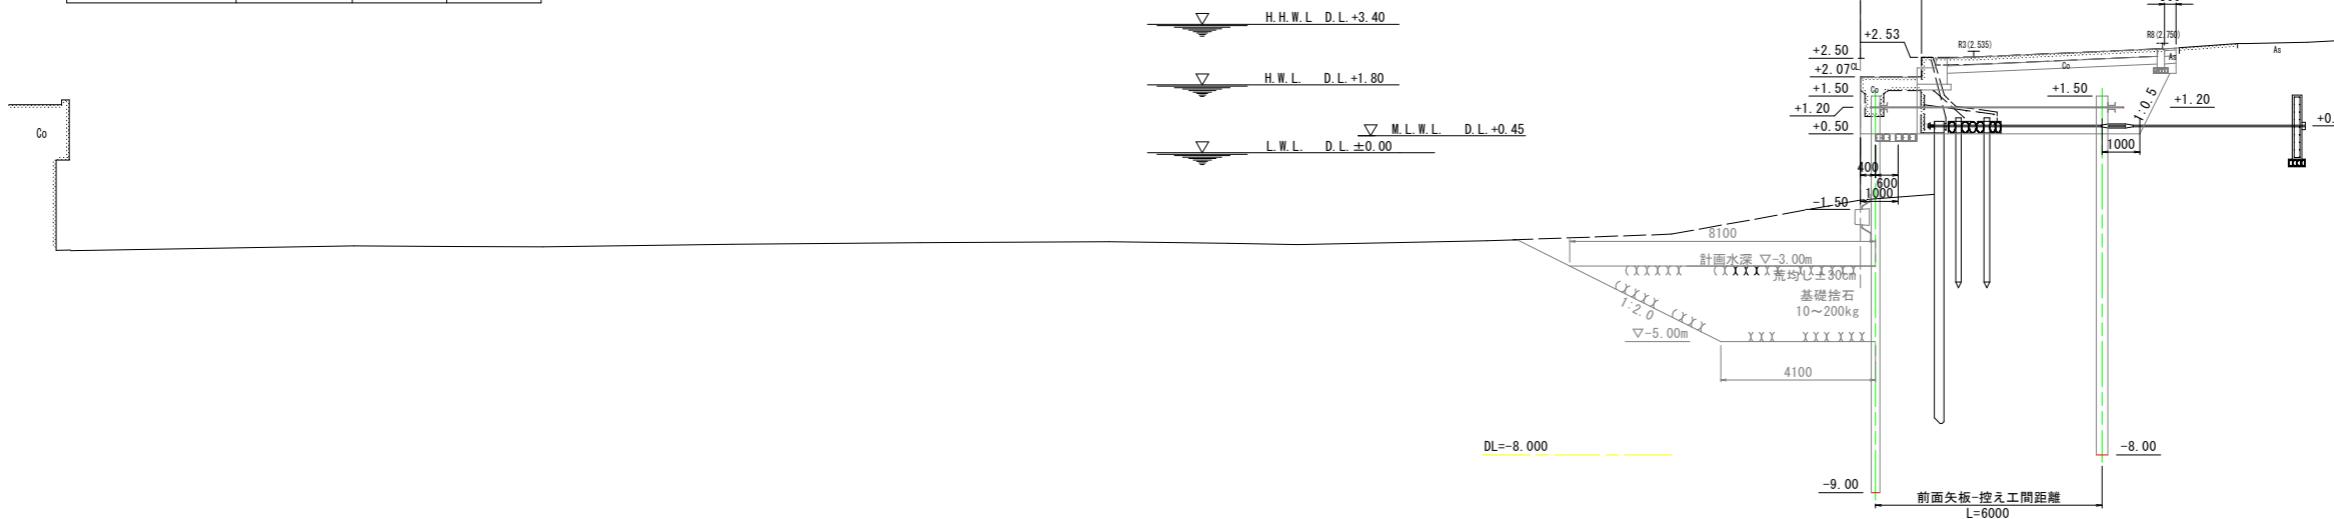

実施設計図面


[1-N0.1±10.12] ~ [1-N0.1±17.74]

工事名	R7徳土長原漁港松・長原岸壁工事
路線名等	長原漁港
工事箇所	板野郡松茂町長原
図面名	横断図(1)
縮尺	S=1:100
会社名	（略）
事業者名	徳島県東部県土整備局（徳島）


横断図(2)
S=1:100

土工表			
名 称	規 格	単位	数 量
床 据	砂質土	m ³ /m	22.0
上部エコンクリート取扱し	鉄筋コンクリート	m ³ /m	2.4
掘 削	土 砂	m ³ /m	10.8
埋 莢 し	単粒度碎石	m ³ /m	2.7
裏 埋 土	固化処理土	m ³ /m	10.6

12.2

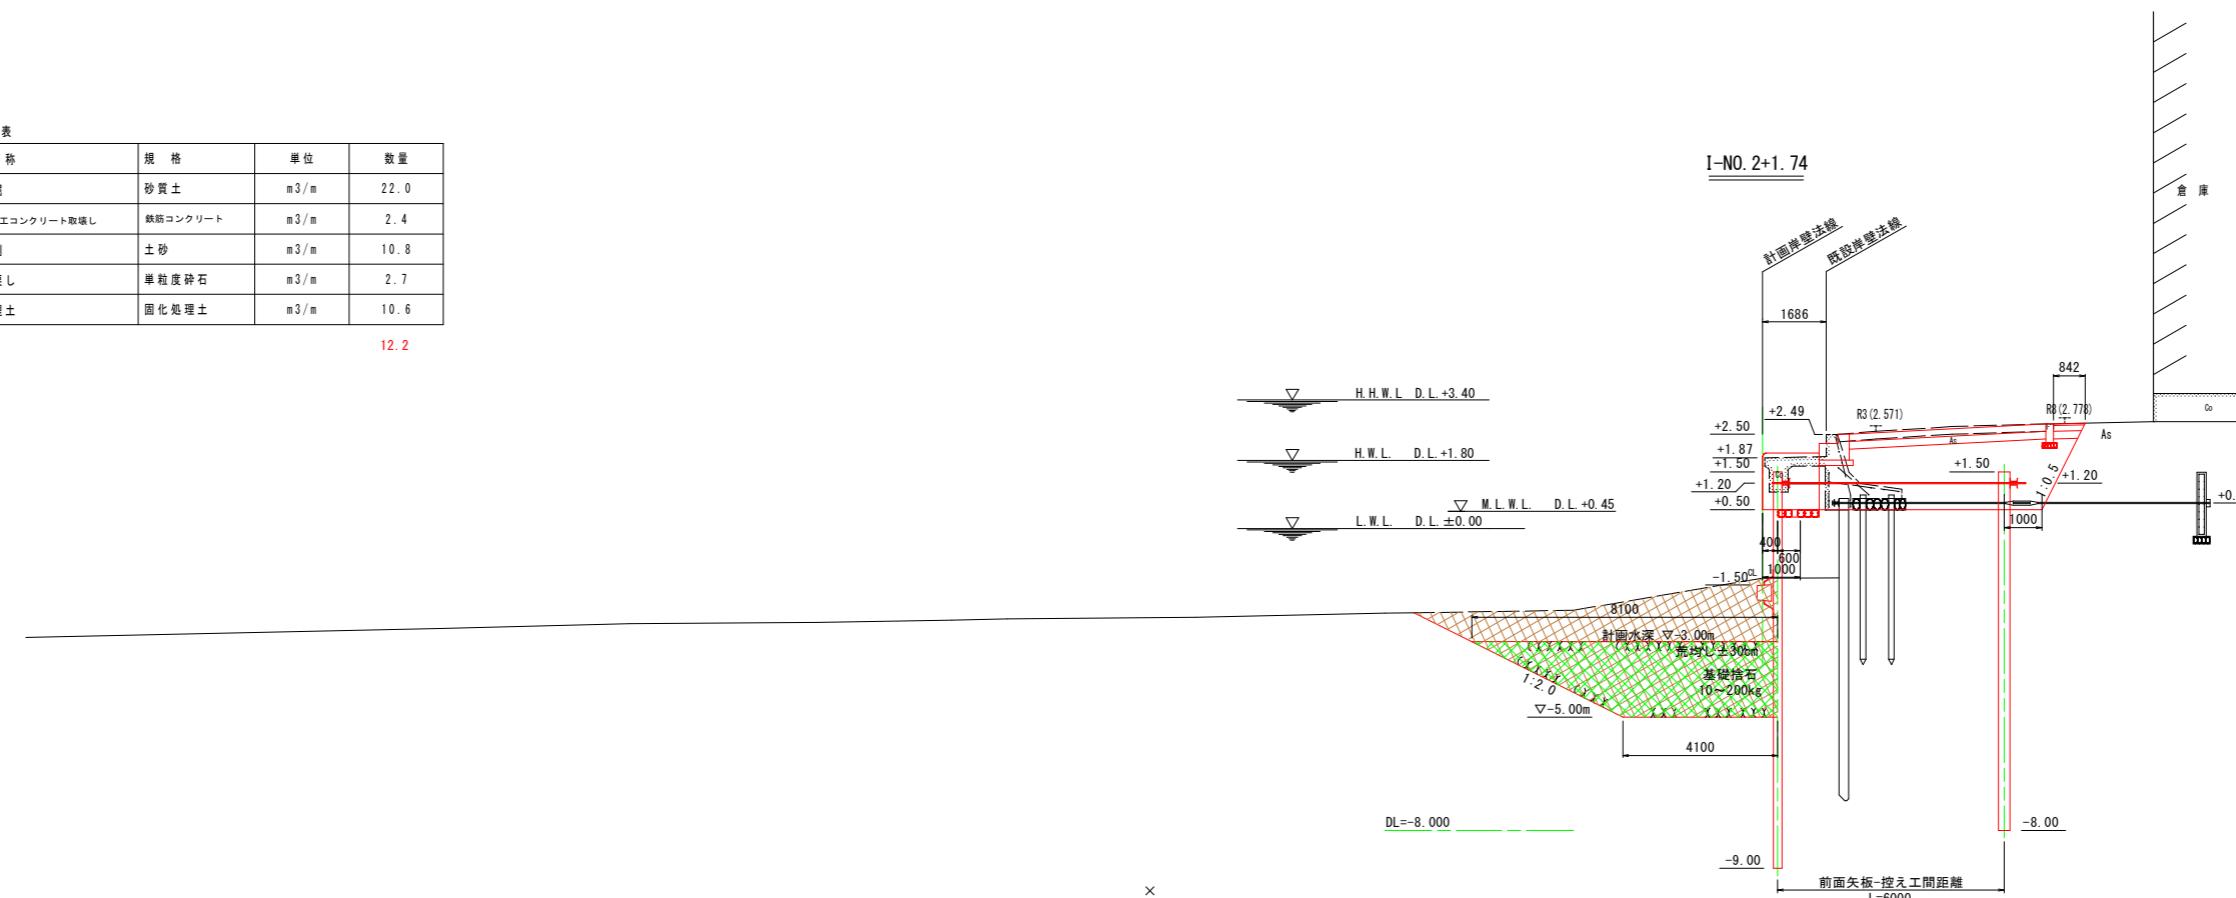

土工表			
名 称	規 格	単位	数 量
床 据	砂質土	m ³ /m	21.9
上部エコンクリート取扱し	鉄筋コンクリート	m ³ /m	2.4
掘 削	土 砂	m ³ /m	10.6
埋 莢 し	単粒度碎石	m ³ /m	2.7
裏 埋 土	固化処理土	m ³ /m	10.6
流用土埋戻	砂質土	m ³ /m	12.2

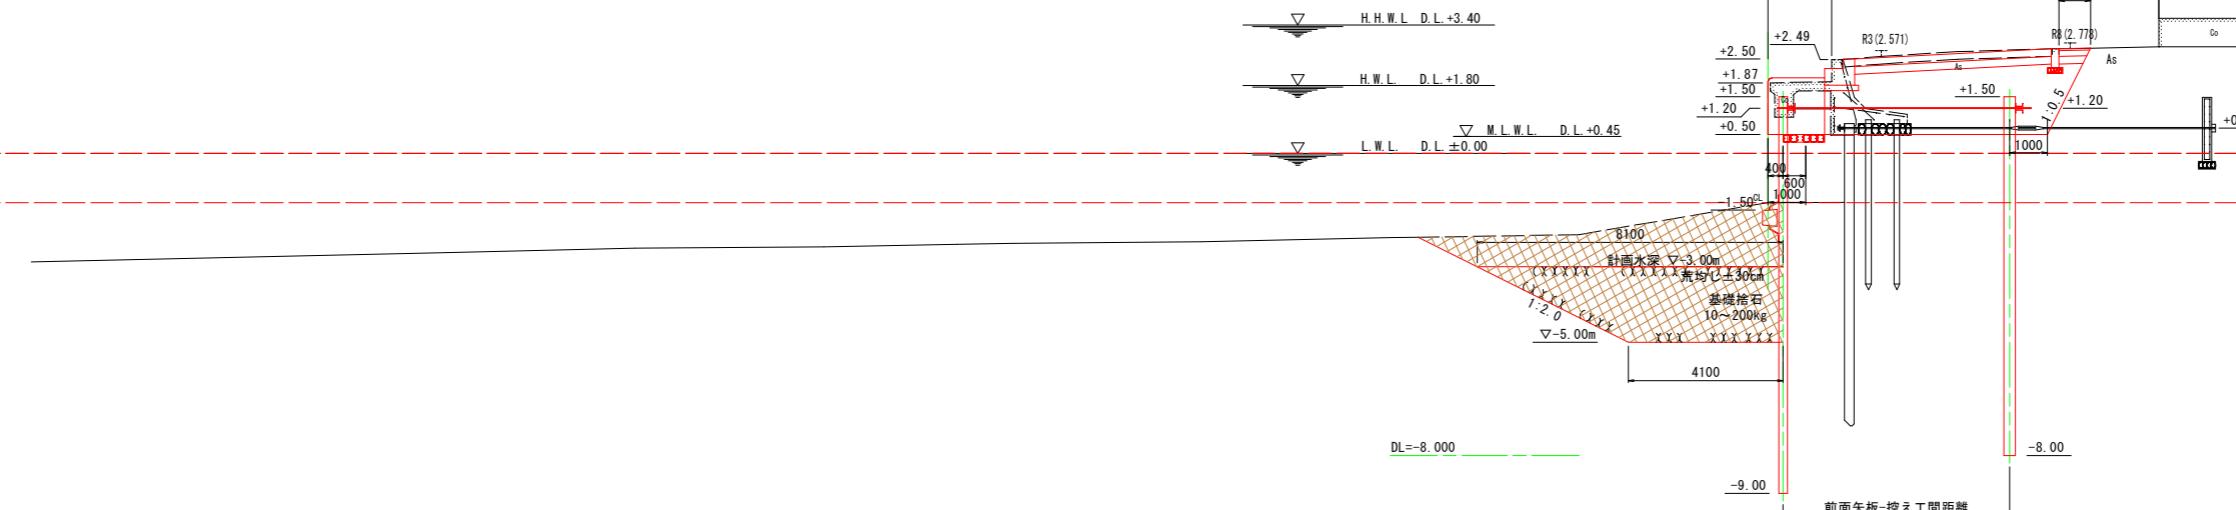


実施設計図面


I-NO. 1+17.74 ~ I-NO. 2+1.74	
工事名	R7徳土・長原漁港・松・長原・岸壁工事
路線名等	長原漁港
工事箇所	板野郡松茂町長原
図面名	横断図(2)
縮尺	S=1:100
会社名	
事業者名	徳島県東部県土整備局(徳島)

横断図 (3)
S=1:100

土工表			
名 称	規 格	単位	数 量
床 据	砂質土	m ³ /m	22.4
上部エコンクリート取壆し	鉄筋コンクリート	m ³ /m	2.4
据 制	土 砂	m ³ /m	10.3
埋 戻 し	単粒度碎石	m ³ /m	2.7
裏 埋 土	固化処理土	m ³ /m	10.3

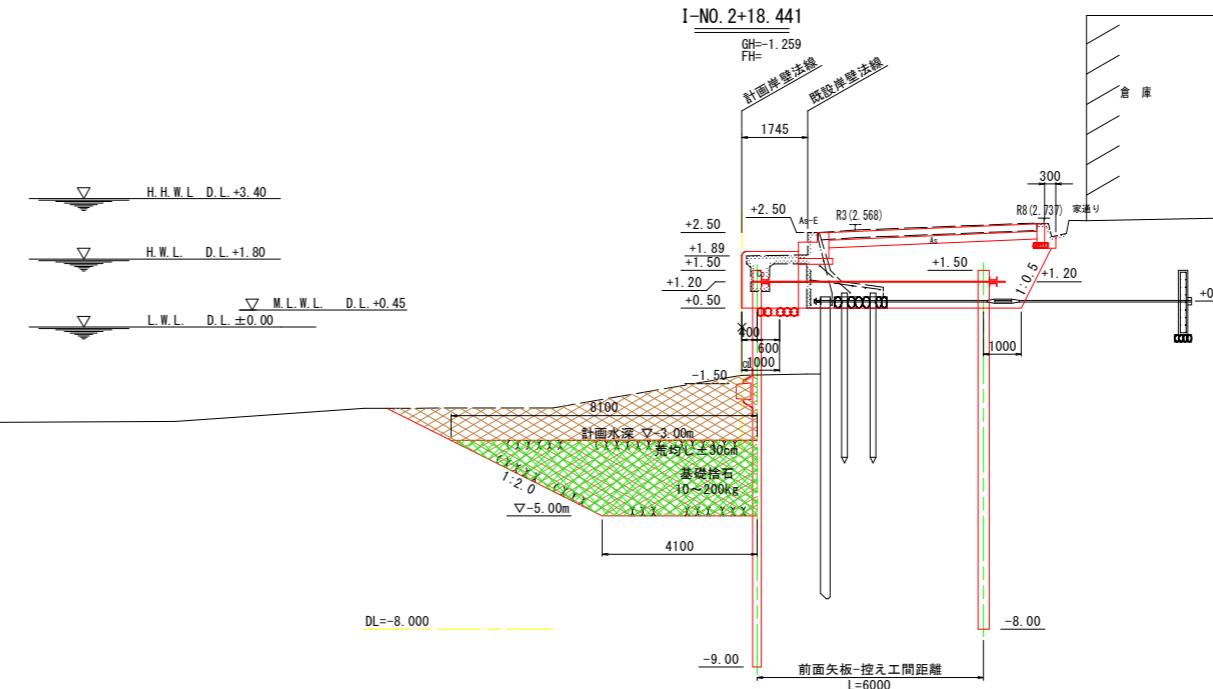

土工表			
名 称	規 格	単位	数 量
床 据	砂質土	m ³ /m	20.6
上部エコンクリート取壆し	鉄筋コンクリート	m ³ /m	2.4
据 制	土 砂	m ³ /m	10.3
埋 戻 し	単粒度碎石	m ³ /m	2.7
裏 埋 土	固化処理土	m ³ /m	10.3

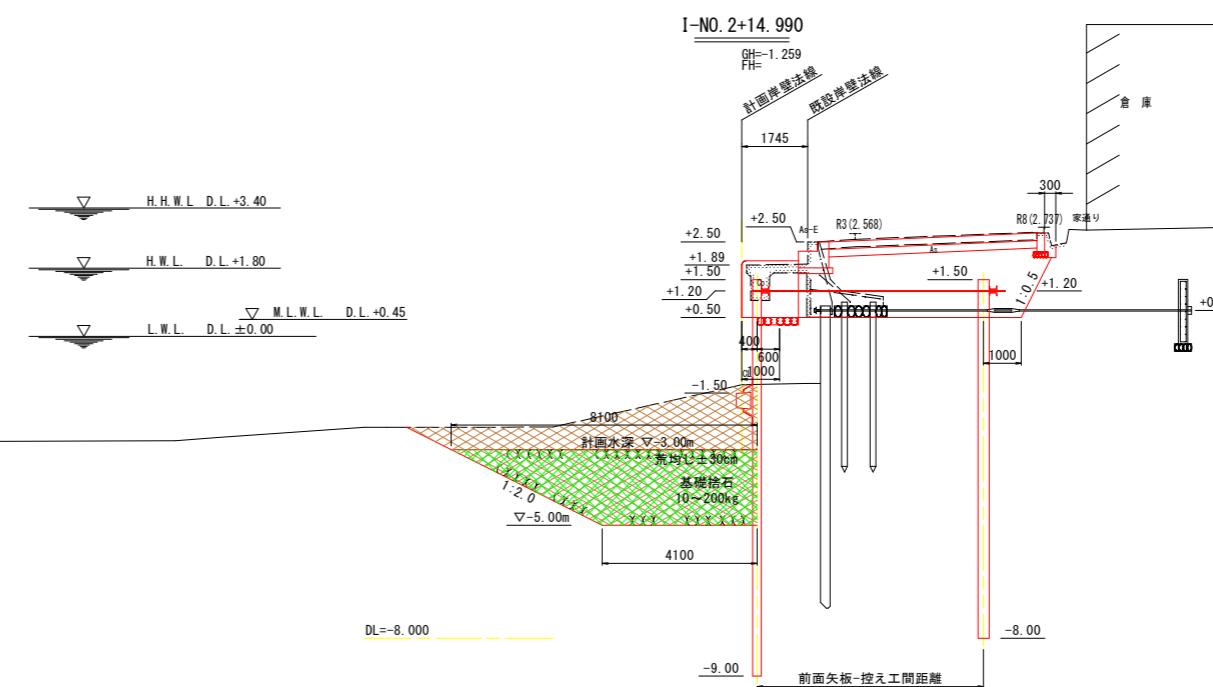

実施設計図面

I-NO. 2+14.990 ~ I-NO. 2+18.441


工事名	R7 徳島・長原漁港 松・長原 岸壁工事
路線名等	長原漁港
工事箇所	板野郡松茂町長原
図面名	横断図(3)
縮 尺	S=1:100
会社名	
事業者名	徳島県東部県土整備局(徳島)

横断図 (4)

S=1:100


土工表

名 称	規 格	単 位	数 量
床盤	砂質土	m ³ /m	0.00
上部エコンクリート取扱い	鉄筋コンクリート	m ³ /m	0.00
掘削	土 砂	m ³ /m	10.3
埋戻し	単粒度砂石	m ³ /m	0.00
裏埋土	固化処理土	m ³ /m	10.3

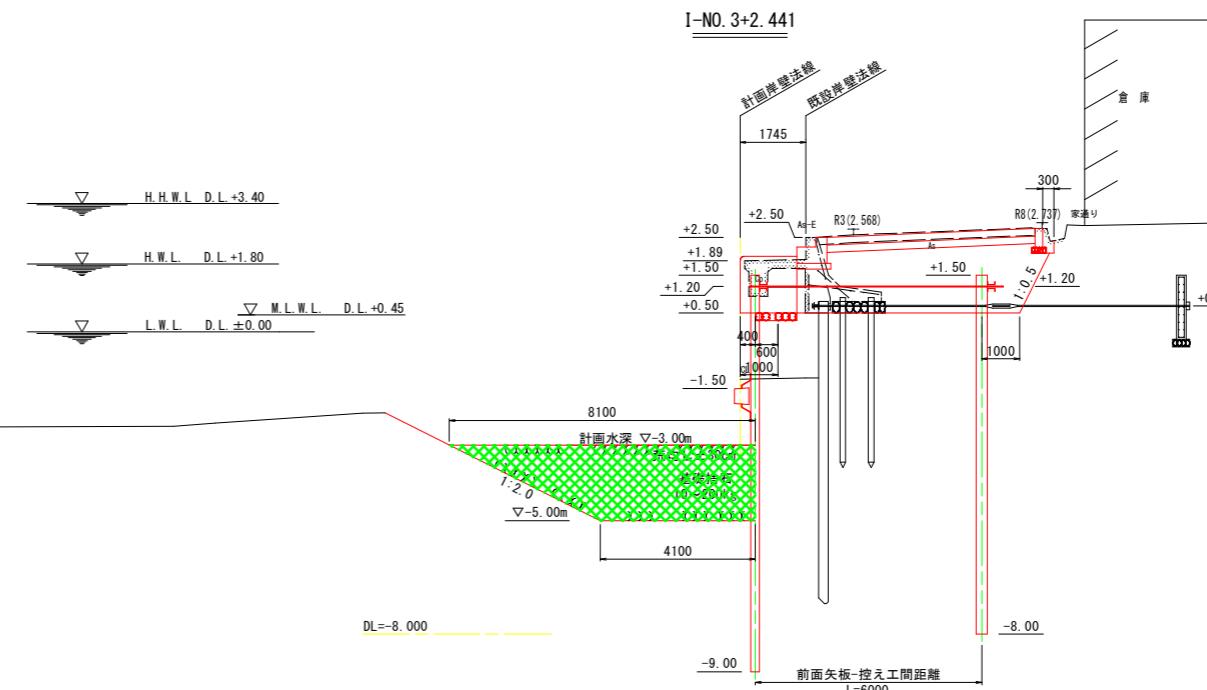

土工表

名 称	規 格	単 位	数 量
床盤	砂質土	m ³ /m	22.4
上部エコンクリート取扱い	鉄筋コンクリート	m ³ /m	2.4
掘削	土 砂	m ³ /m	10.3
埋戻し	単粒度砂石	m ³ /m	2.7
裏埋土	固化処理土	m ³ /m	10.3

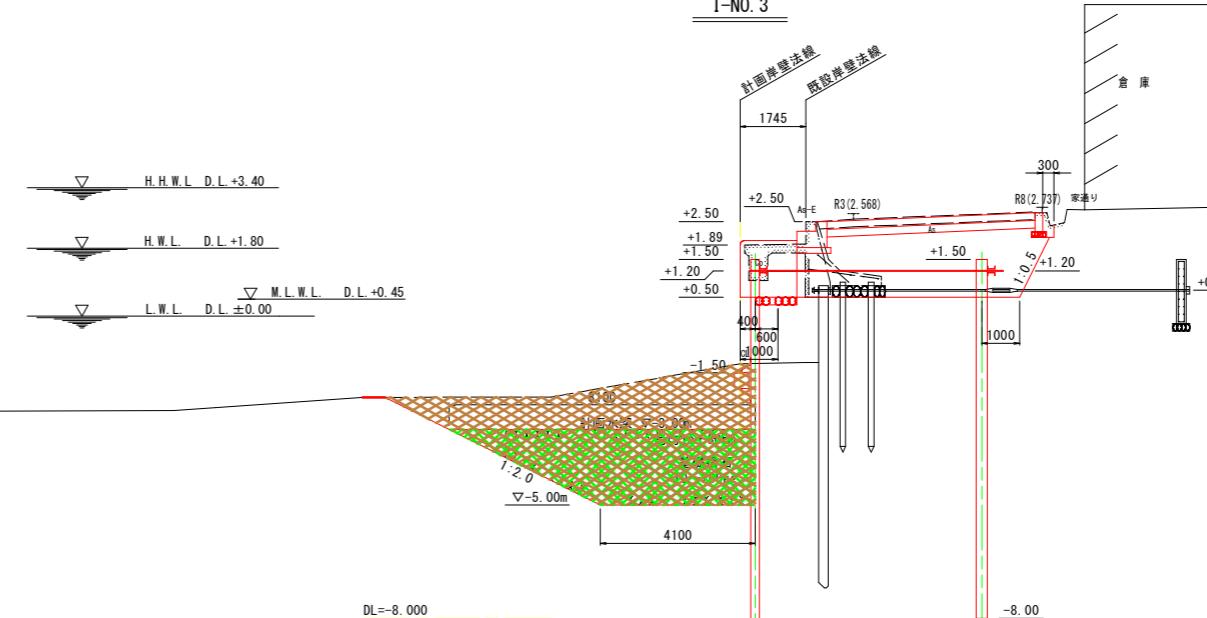

実施設計図面

I-No. 3+2.441	
工事名	R7徳土・長原漁港・松・長原・岸壁工事
路線名等	長原漁港
工事箇所	板野郡松茂町長原
図面名	横断図(4)
縮 尺	S=1:100
会社名	
事業者名	徳島県東部県土整備局(徳島)

矢板配置詳細図

平面図
S=1:250

This diagram illustrates the cross-section of a bridge pier, detailing its structural components and dimensions. The pier is divided into several sections along its height:


- Top Section:** Labeled R3施工済み SP-25H 12枚, R4施工 SP-25H 45枚 40.5m, R5実施 SP-25H 35枚 31.5m, R6実施計画 SP-25H 36枚 25.200, and R7実施計画 SP-25H 23枚 20.7m.
- Main Body:** Labeled タイワイヤー (常時許容引張荷重 150.7kN以上), 腹起し (2[-200*80*7.5*11.0]), 鋼矢板 (ハット型 SP-25H), 腹起し (2[-180*75*7.0*10.5]), 鋼矢板 (ハット型 SP-10H), and 鋼矢板綺付材.
- Bottom Section:** Labeled 取付部, 場所打ちコンクリート L=11.17m, I-1 -3.0m岸壁 L=97.16m, I-1-I-2 -3.0m岸壁 L=157.00m, I-2 -3.0m岸壁 L=48.67m, and G-1物揚場 L=19.54m.
- Dimensions:** Key dimensions include 10.8m, 16.2m, 35.1m, 32.4m, 25.2m, 20.7m, and 11.50m.
- Labels:** Includes labels for sections (I-1, I-2, I-3, I-4), levels (+8.206, +8.195, +8.180), and specific points (A部).

陽極取付要領図 S=1:10

電位測定装置参考図 S=1:2

海側

A部詳細図 S=1:1

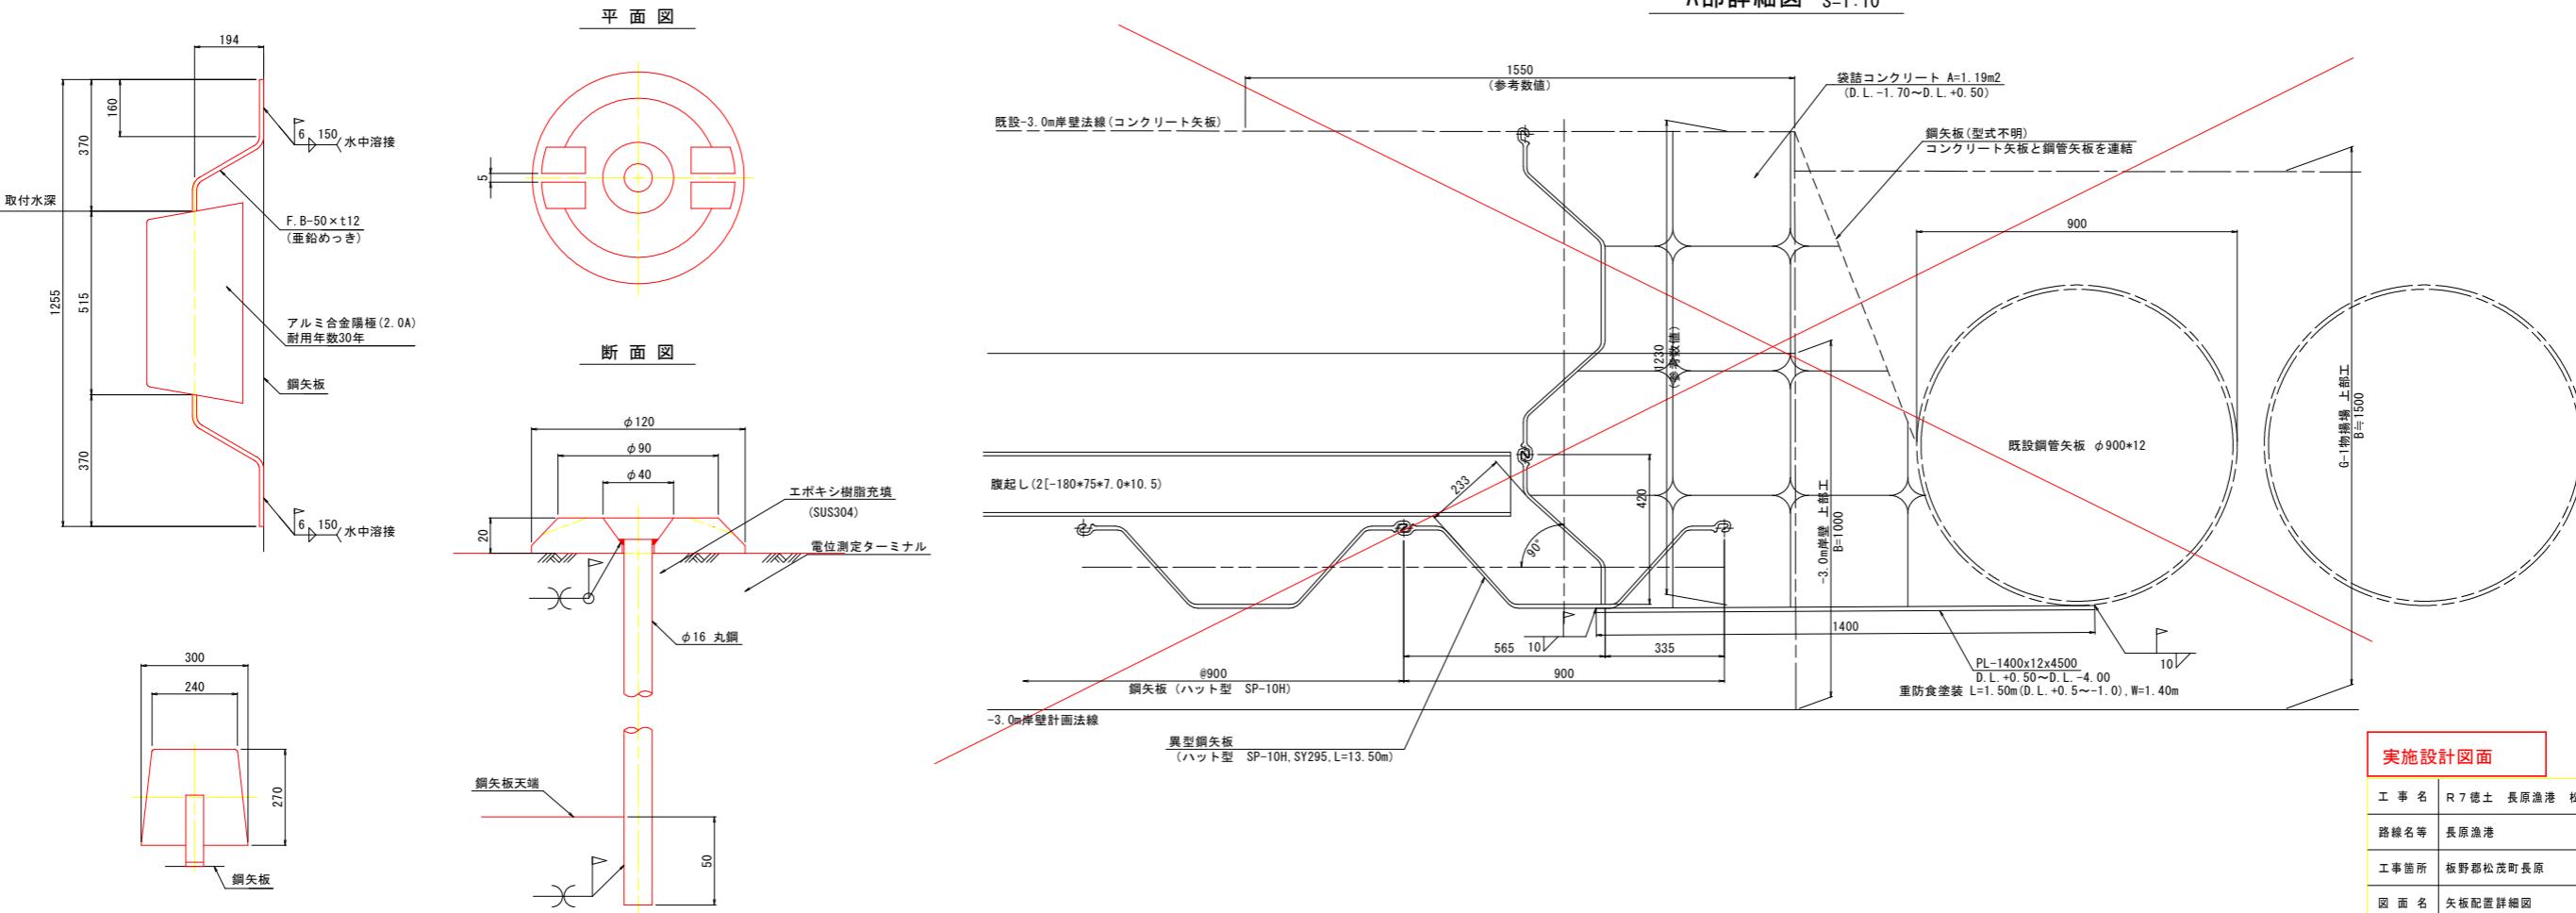

実施設計図面			
工事名	R7 総土 長原漁港 松・長原 岸壁工事		
路線名等	長原漁港		
工事箇所	板野郡松茂町長原		
図面名	矢板配置詳細図		
縮尺	図示	図面番号	9 / 26
会社名			
事業者名	徳島県東部県土整備局（徳島）		


タイワイヤー詳細図

S=1:10

タイワイヤー取付詳細図


平面圖

前面矢板(海側)

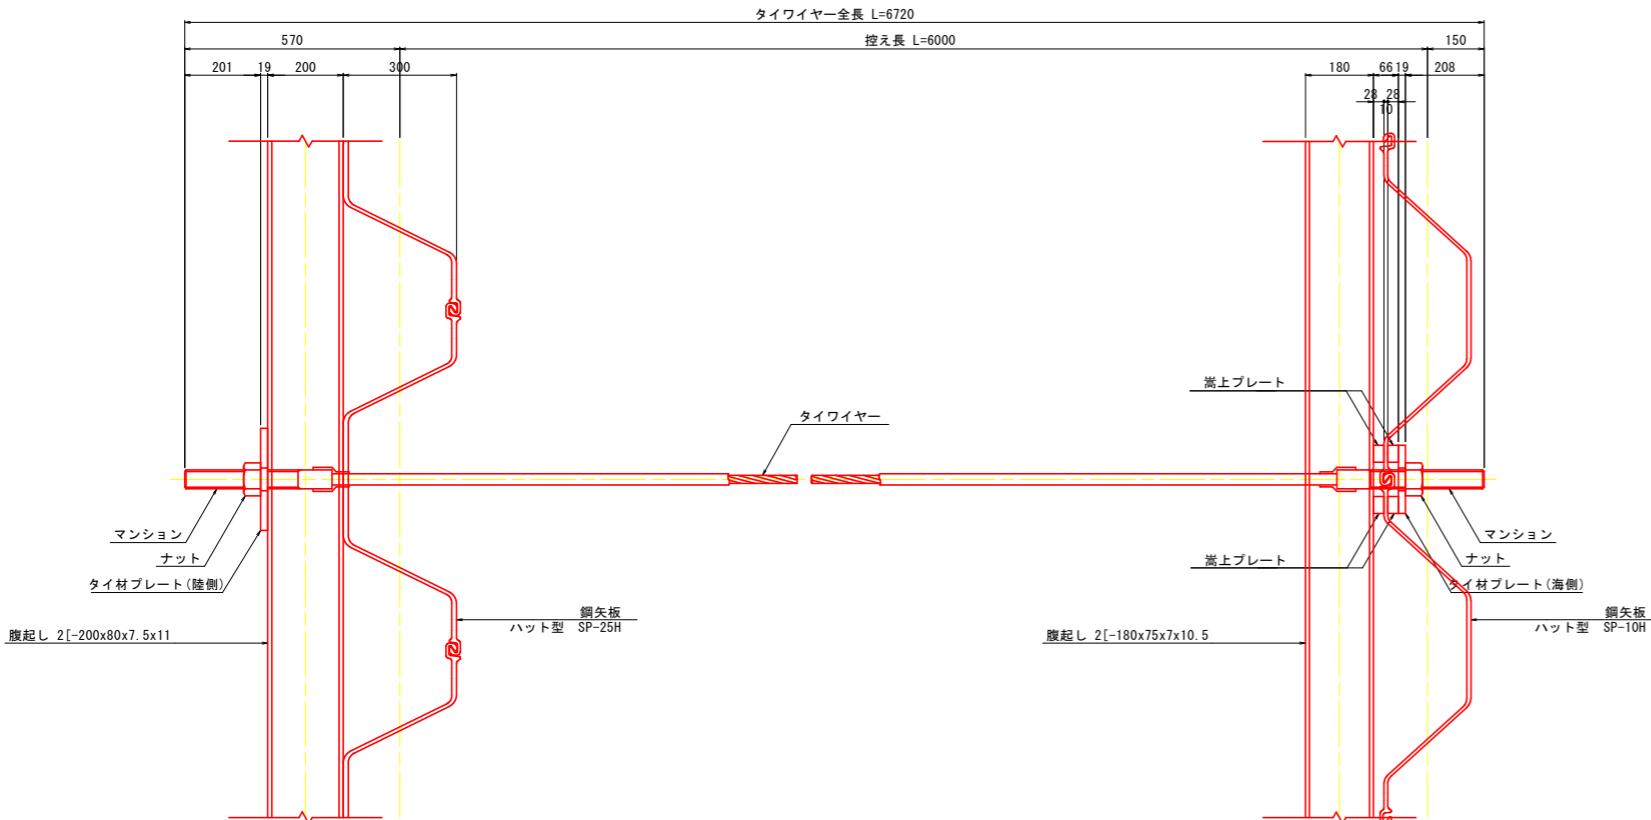

控え矢板(陸側)

前面矢板(海側)

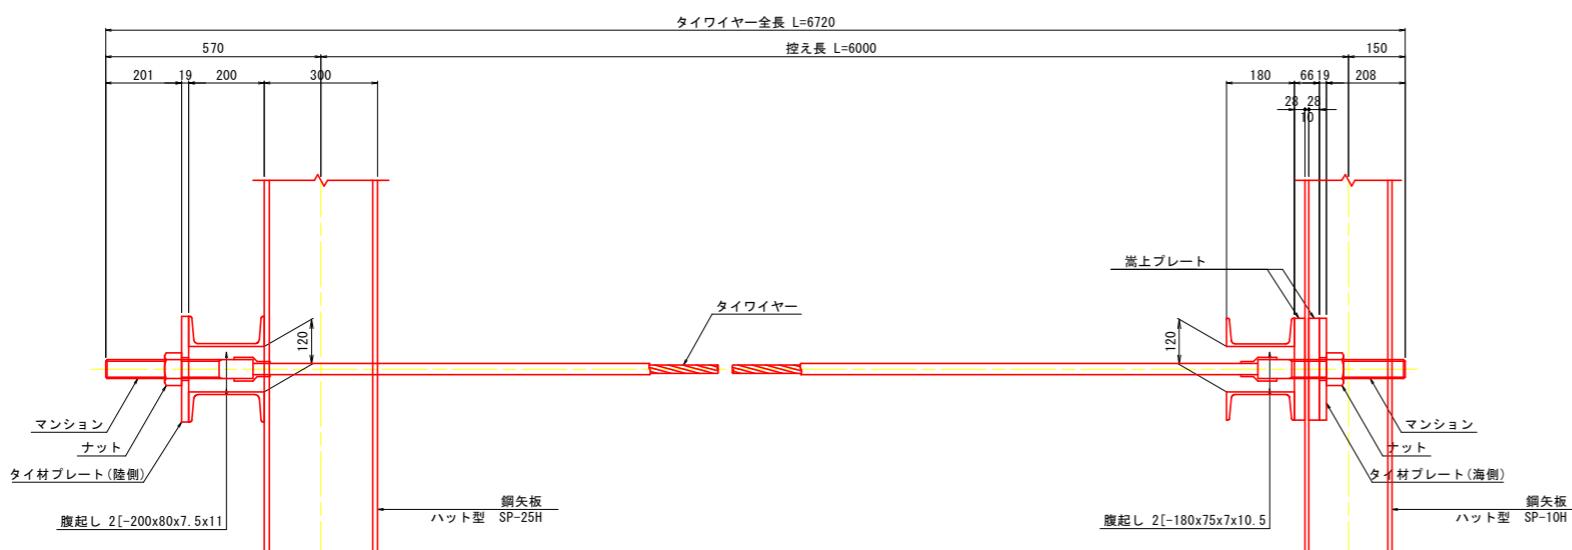


タイワイヤー材料表

項目	規格	単位	数量	摘要
タイワイヤー	常時許容引張荷重150.7kN以上 L=6720	組	1	ポリエチレン被覆
マンション	φ50 L=390	本	2	SCM435
ナット	M50	個	2	S45C
タイ材プレート(陸側)	270x270x19, φ60	枚	1	SS400
タイ材プレート(海側)	270x180x19, φ60	枚	1	SS400
嵩上プレート	270x45x28	枚	4	SS400
トランベットシース	L=300	個	2	硬質ポリエチレン樹脂
ステーリング	φ60 L=200	個	2	硬質塩化ビニール


タイワイヤー詳細図




ナツト

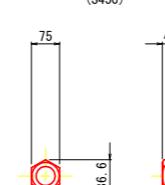


タイ材プレート(陸側)

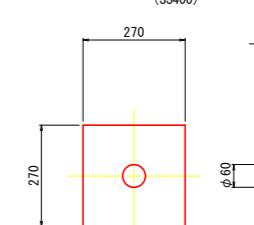


タイ材プレート(海側)

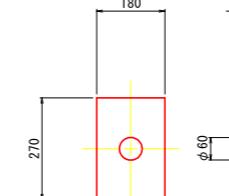


嵩上プレート

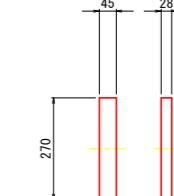

トランペットシース (硬質ポリエチレン樹脂)

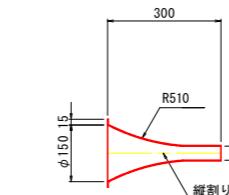

ステーリング (硬質塗化ビニール)

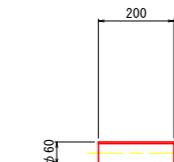


安裝設計圖五

工事名		R7徳島 長原漁港 松・長原 岸壁工事				
路線名等		長原漁港				
工事箇所		板野郡松茂町長原				
図面名		タワイワイヤー詳細図				
縮尺	S=1:10	図面番号	10 / 26			
会社名						
事業者名		徳島県東部県土整備局(徳島)				


腹起し詳細図（前面）海側 (1)

S=1:10

A M30×60×24組/ヶ所
M16×40×8組/ヶ所

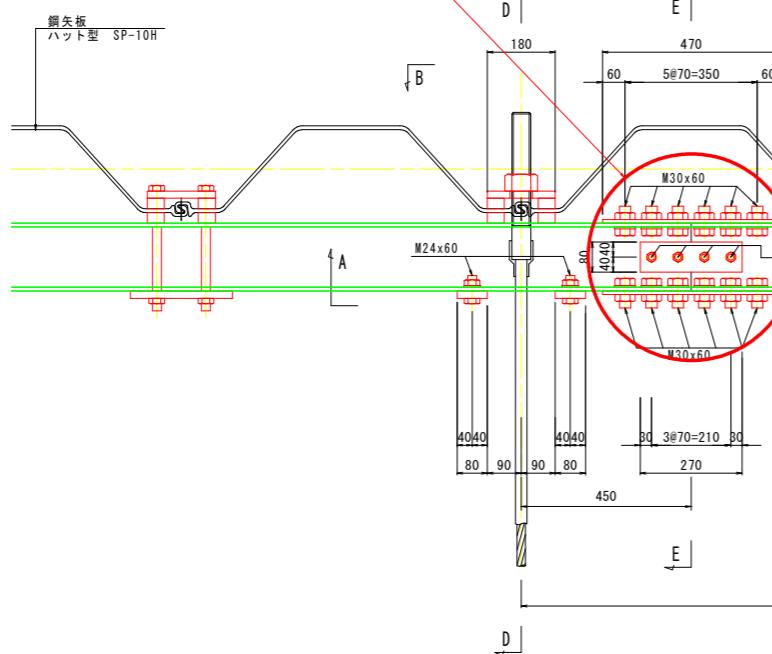


C-C断面図

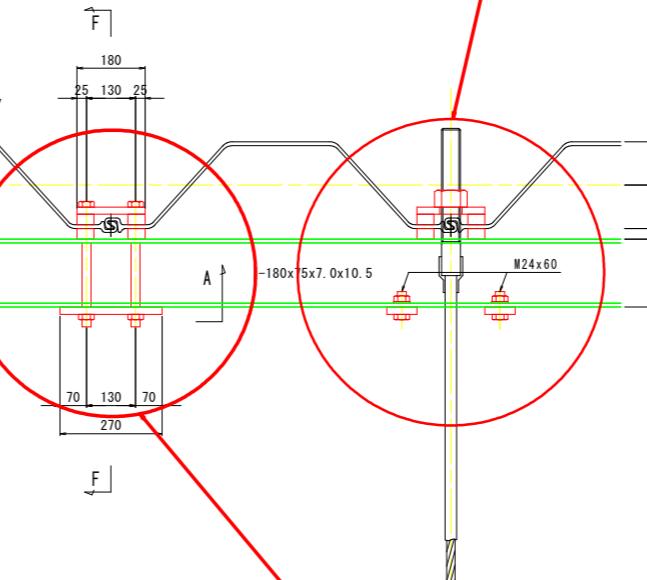


C M24×60×4組/ヶ所

D-D断面図

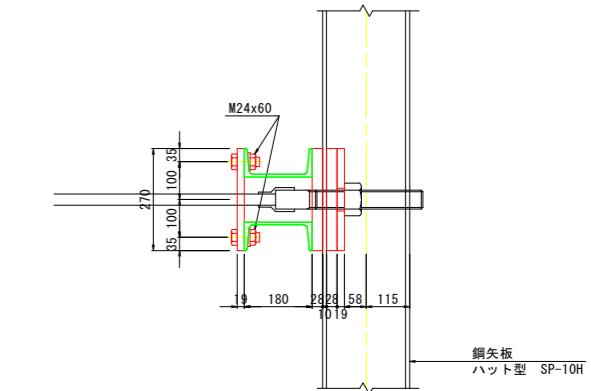



M24×310×4組/ヶ所

F-F断面図

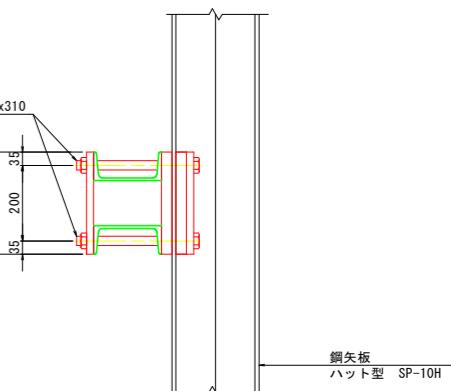


A-A断面図


E-E断面図

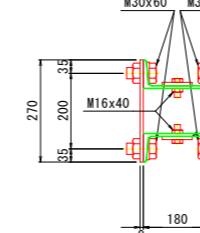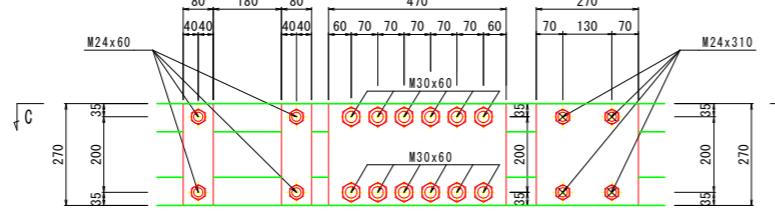

断面図 S=1:50

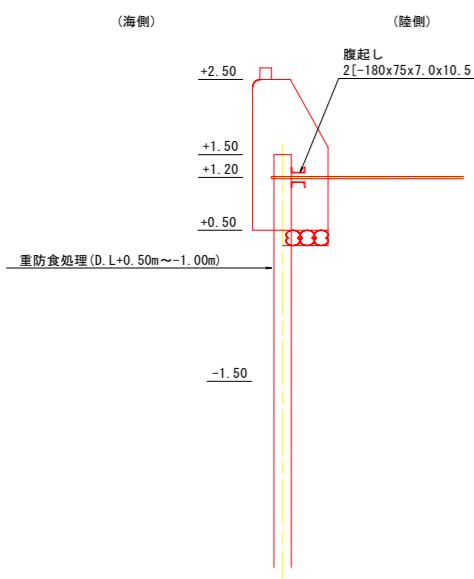

B-B断面図

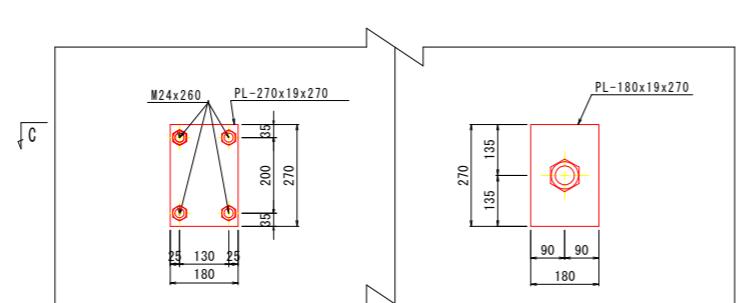

ボルト・ナット数量表

使用箇所	規 格・寸 法	数 量
腹起し鋼接手部 A	M30×60	24組/ヶ所
腹起し鋼接手部 A	M16×40	8組/ヶ所
中間部 B	M24×310	4組/ヶ所
タイ材部 C	M24×60	4組/ヶ所

(今回 3ヶ所)
(今回 3ヶ所)
(今回 16ヶ所)
(今回 7ヶ所)

実施設計図面


工事名	R7徳土・長原漁港・松・長原岸壁工事
路線名等	長原漁港
工事箇所	板野郡松茂町長原
図面名	腹起し詳細図（前面）(1)
縮 尺	S=1:10
会社名	
事業者名	徳島県東部国土整備局（徳島）

11 / 26


腹起し詳細図（前面）海側（2）S=1:10

プレート取付位置詳細図


C-C断面図

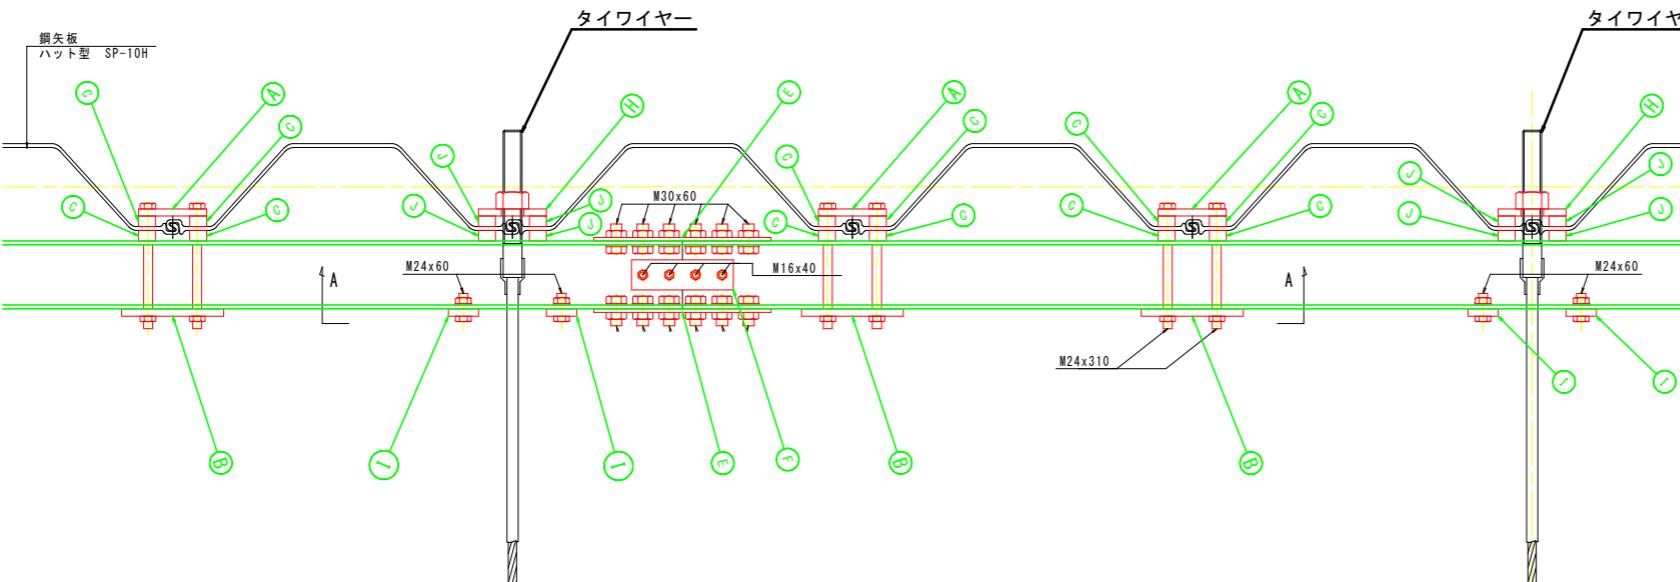


A-A断面図

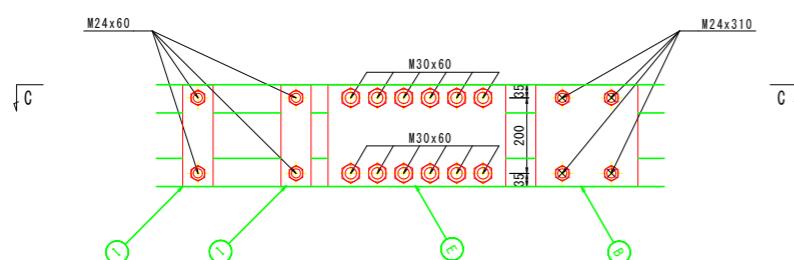


矢板打設状況により微調整が必要
腹起鋼（溝形鋼）180×75（前面・海側）
(参考 今回 L=7.2m×3)

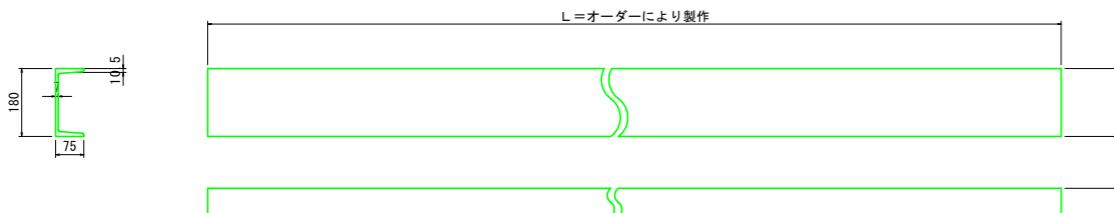


定着プレート（海側）A
(SS400) ボルト穴加工 JIS4級可
(図面表記はJIS3級)

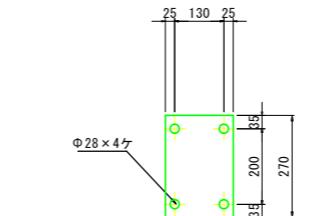


定着プレート（海側）B
(SS400) ボルト穴加工 JIS4級可
(図面表記はJIS3級)

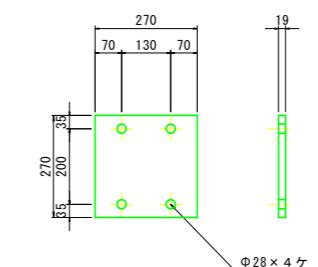


定着プレート（海側）C
(SS400) ボルト穴加工 JIS4級可
(図面表記はJIS3級)

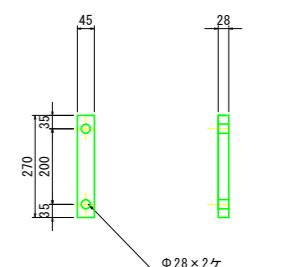


接手プレート（海側・陸側）E
(SS400) ボルト穴加工 JIS4級可
(図面表記はJIS3級)

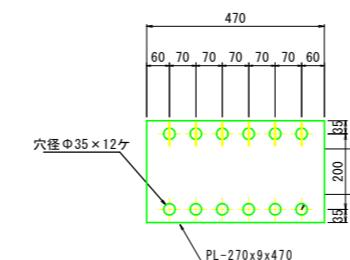


接手プレート（海側）F
(SS400) ボルト穴加工 JIS4級可
(図面表記はJIS3級)

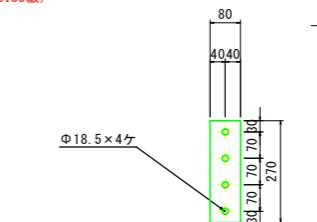


タイ材プレート（海側）H
(SS400) ボルト穴加工 JIS4級可
(図面表記はJIS3級)

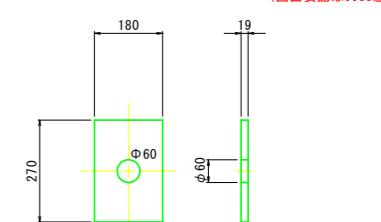

タイ材プレート（海側）I
(SS400) ボルト穴加工 JIS4級可
(図面表記はJIS3級)

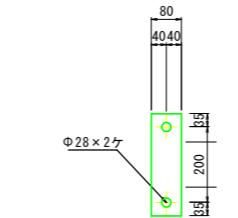

嵩上プレート（海側）J
(SS400)

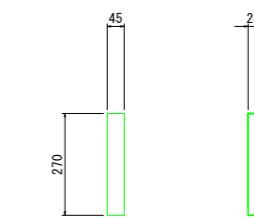


実施設計図面


工事名	R7徳士長原漁港松・長原岸壁工事
路線名等	長原漁港
工事箇所	板野郡松茂町長原
図面名	腹起し詳細図（前面）(2)
縮尺	S=1:10 図面番号 12 / 26
会社名	
事業者名	徳島県東部県土整備局（徳島）

腹起し詳細図（背面）陸側 (1) S=1:10


C-C断面图

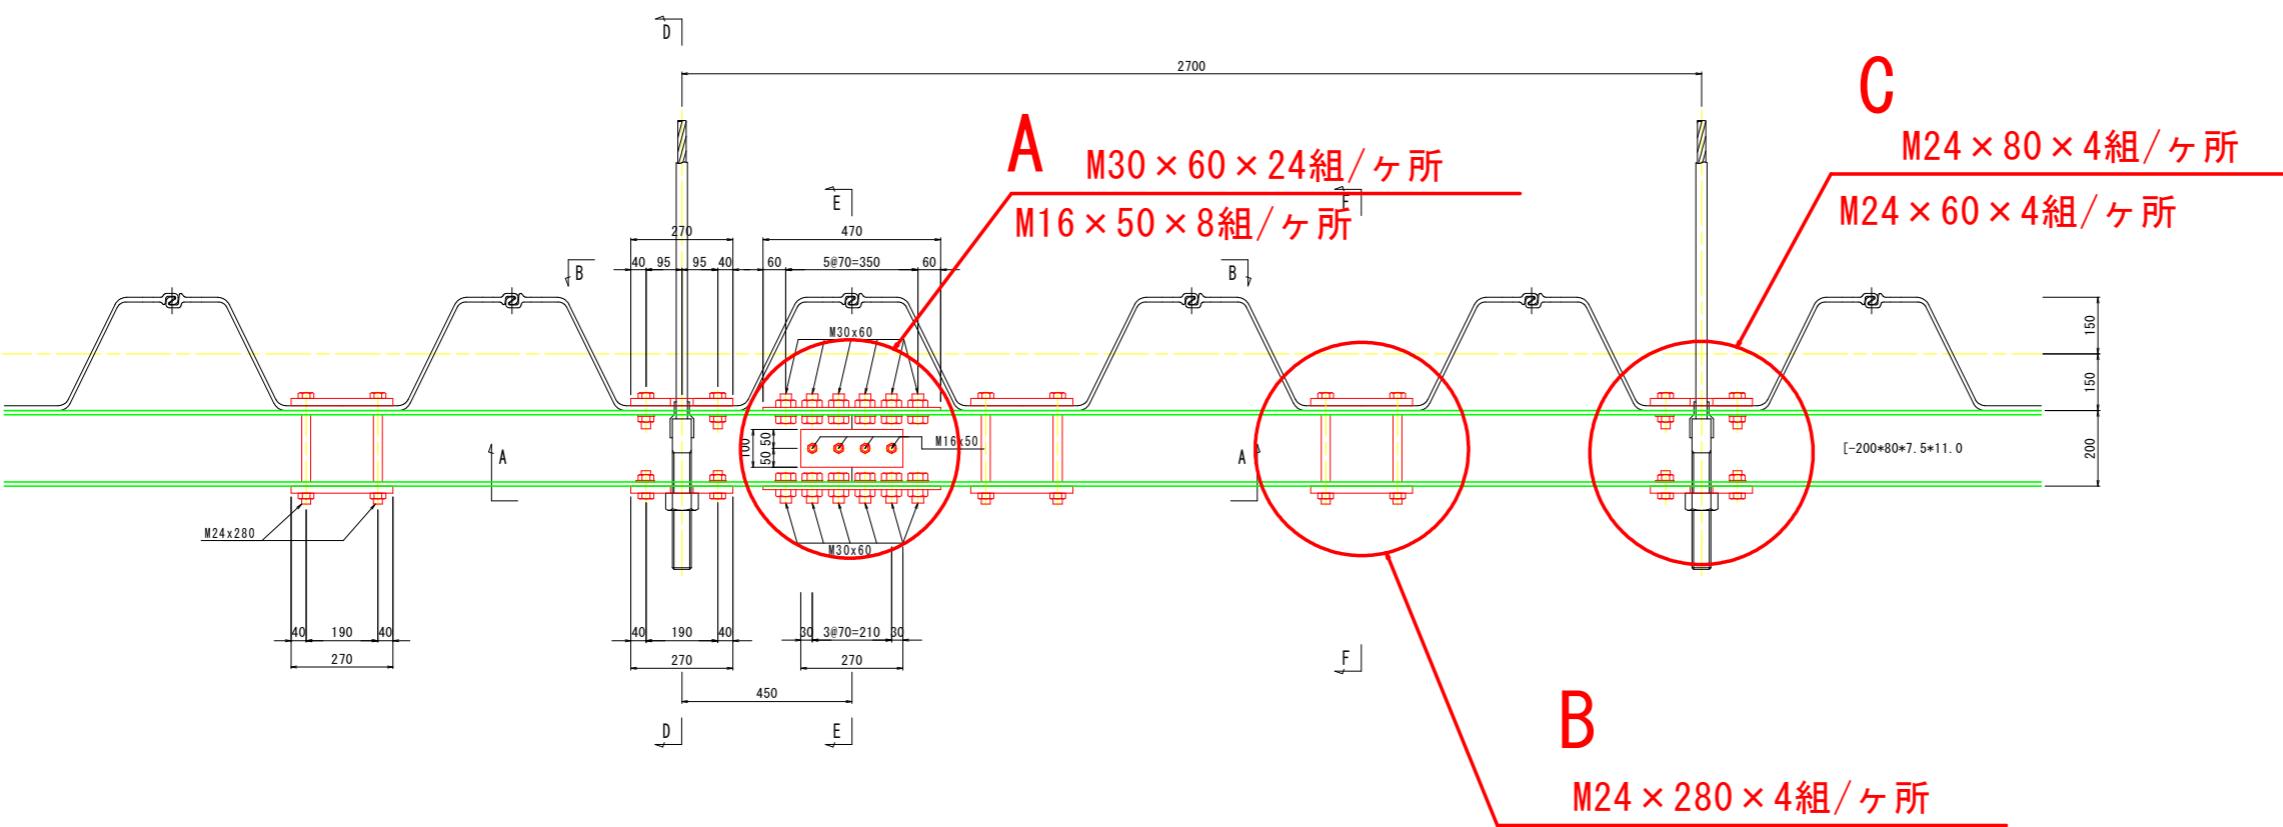

D-D断面図

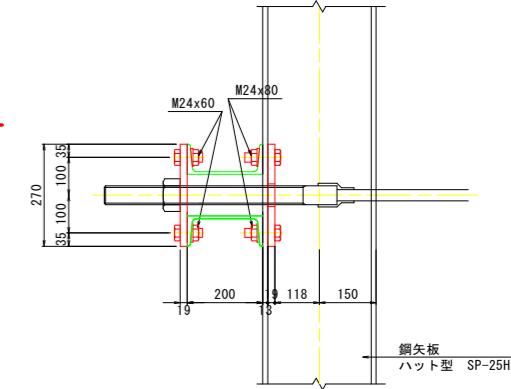

F-F断面図

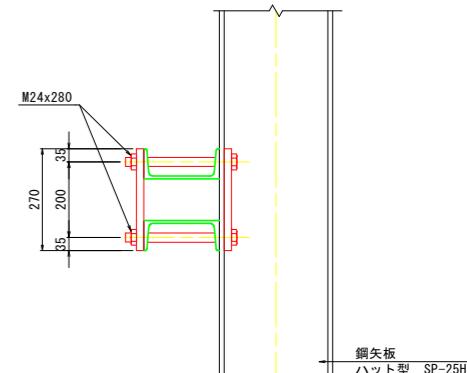


断面図 S=1:50

(海側) (陸側)

(陸側)

脚註 1

B-B断面図

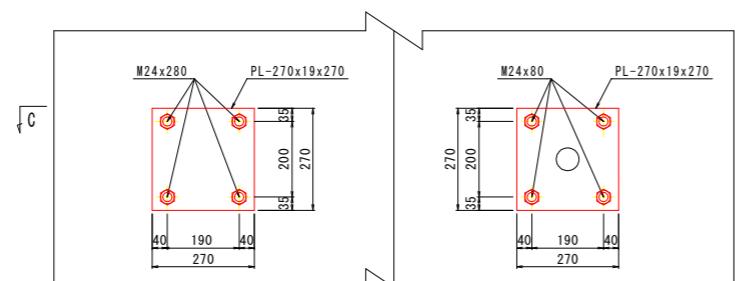

ボルト・ナット数量表

使用箇所	規 格 ・ 寸 法	数 量
腹起し鋼接手部 A	M30×60	24組／ヶ所
腹起し鋼接手部 A	M16×50	8組／ヶ所
中間部 B	M24×280	4組／ヶ所
タイ材部 C	M24×60	4組／ヶ所
タイ材部 C	M24×80	4組／ヶ所

(今回 3ヶ所)
(今回 3ヶ所)
(今回 16ヶ所)
(今回 7ヶ所)
(今回 7ヶ所)

実施設計図面



工事名	R7徳土長原漁港松・長原岸壁工事
路線名等	長原漁港
工事箇所	板野郡松茂町長原
図面名	腹起し詳細図(背面)(1)
縮尺	S=1:10
会社名	
事業者名	徳島県東部県土整備局(徳島)

腹起し詳細図（背面）陸側(2)





S=1:10

プレート取付位置詳細図

C-C断面図

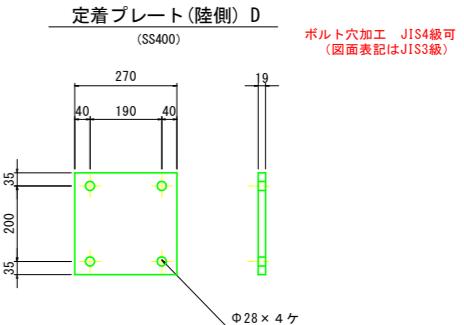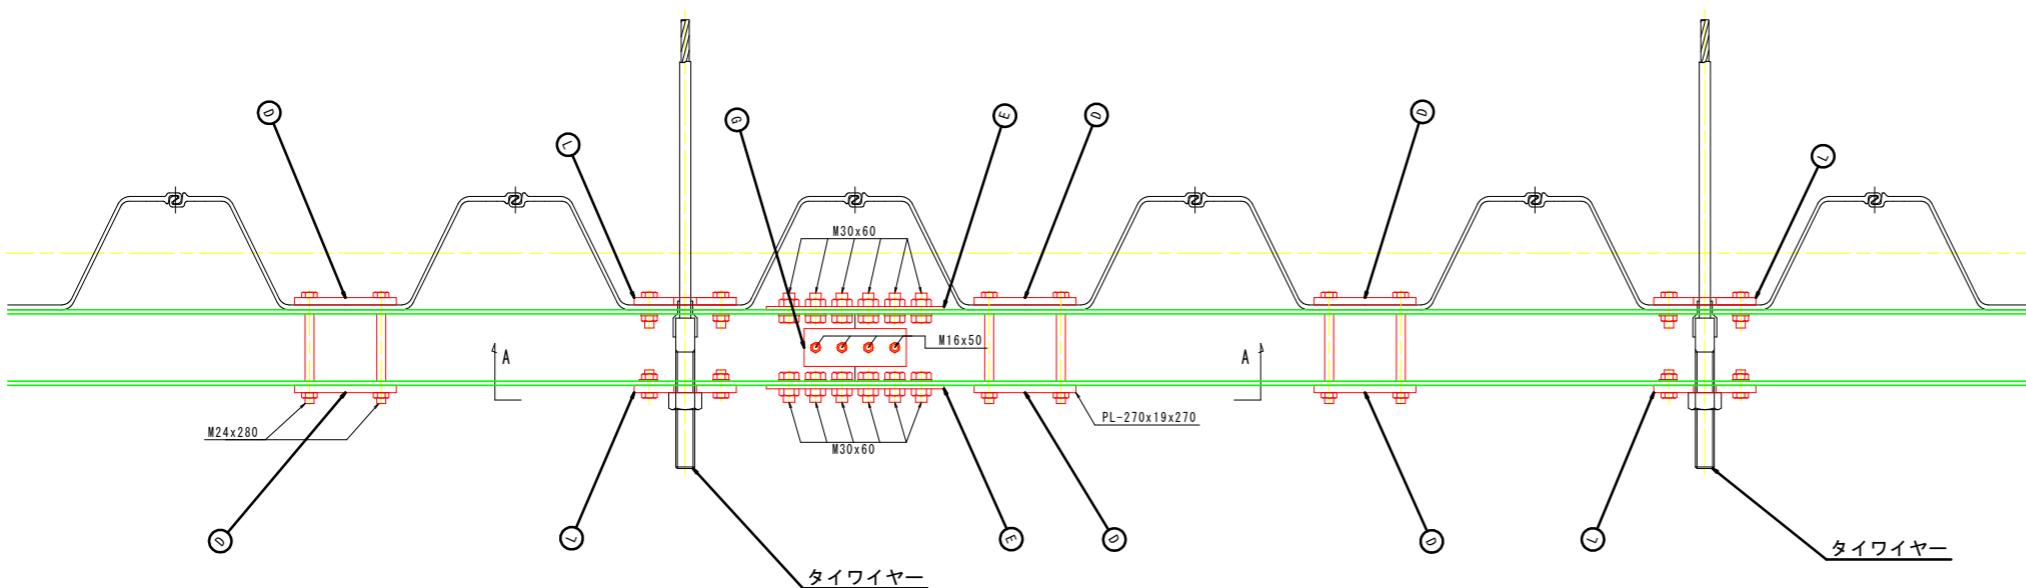


A-A断面図

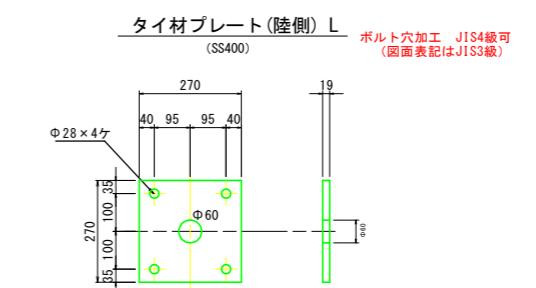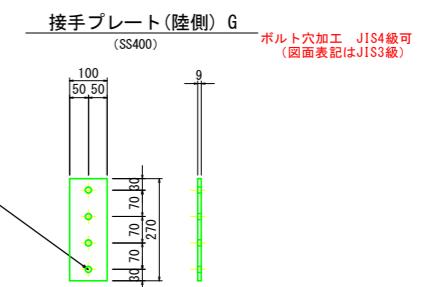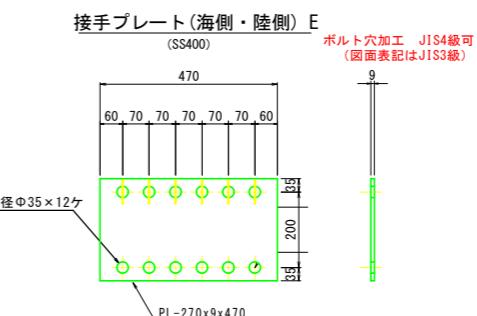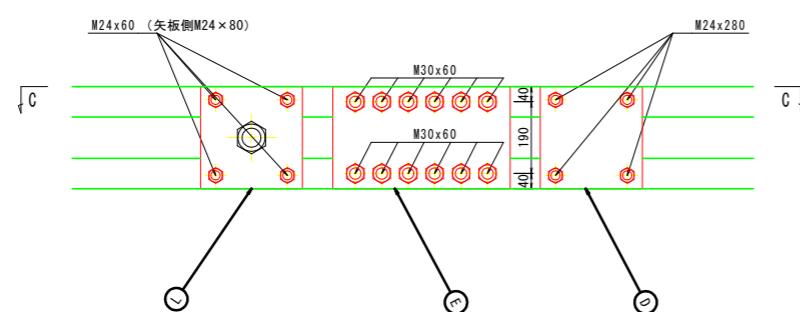

実施設計図面

工事名	R 7 徳土・長原漁港 松・長原 岸壁工事
路線名等	長原漁港
工事箇所	板野郡松茂町長原
図面名	腹起し詳細図（背面）(2)
縮尺	S=1:10
会社名	
事業者名	徳島県東部県土整備局（徳島）









腹起し工配置図（参考） S=1:50

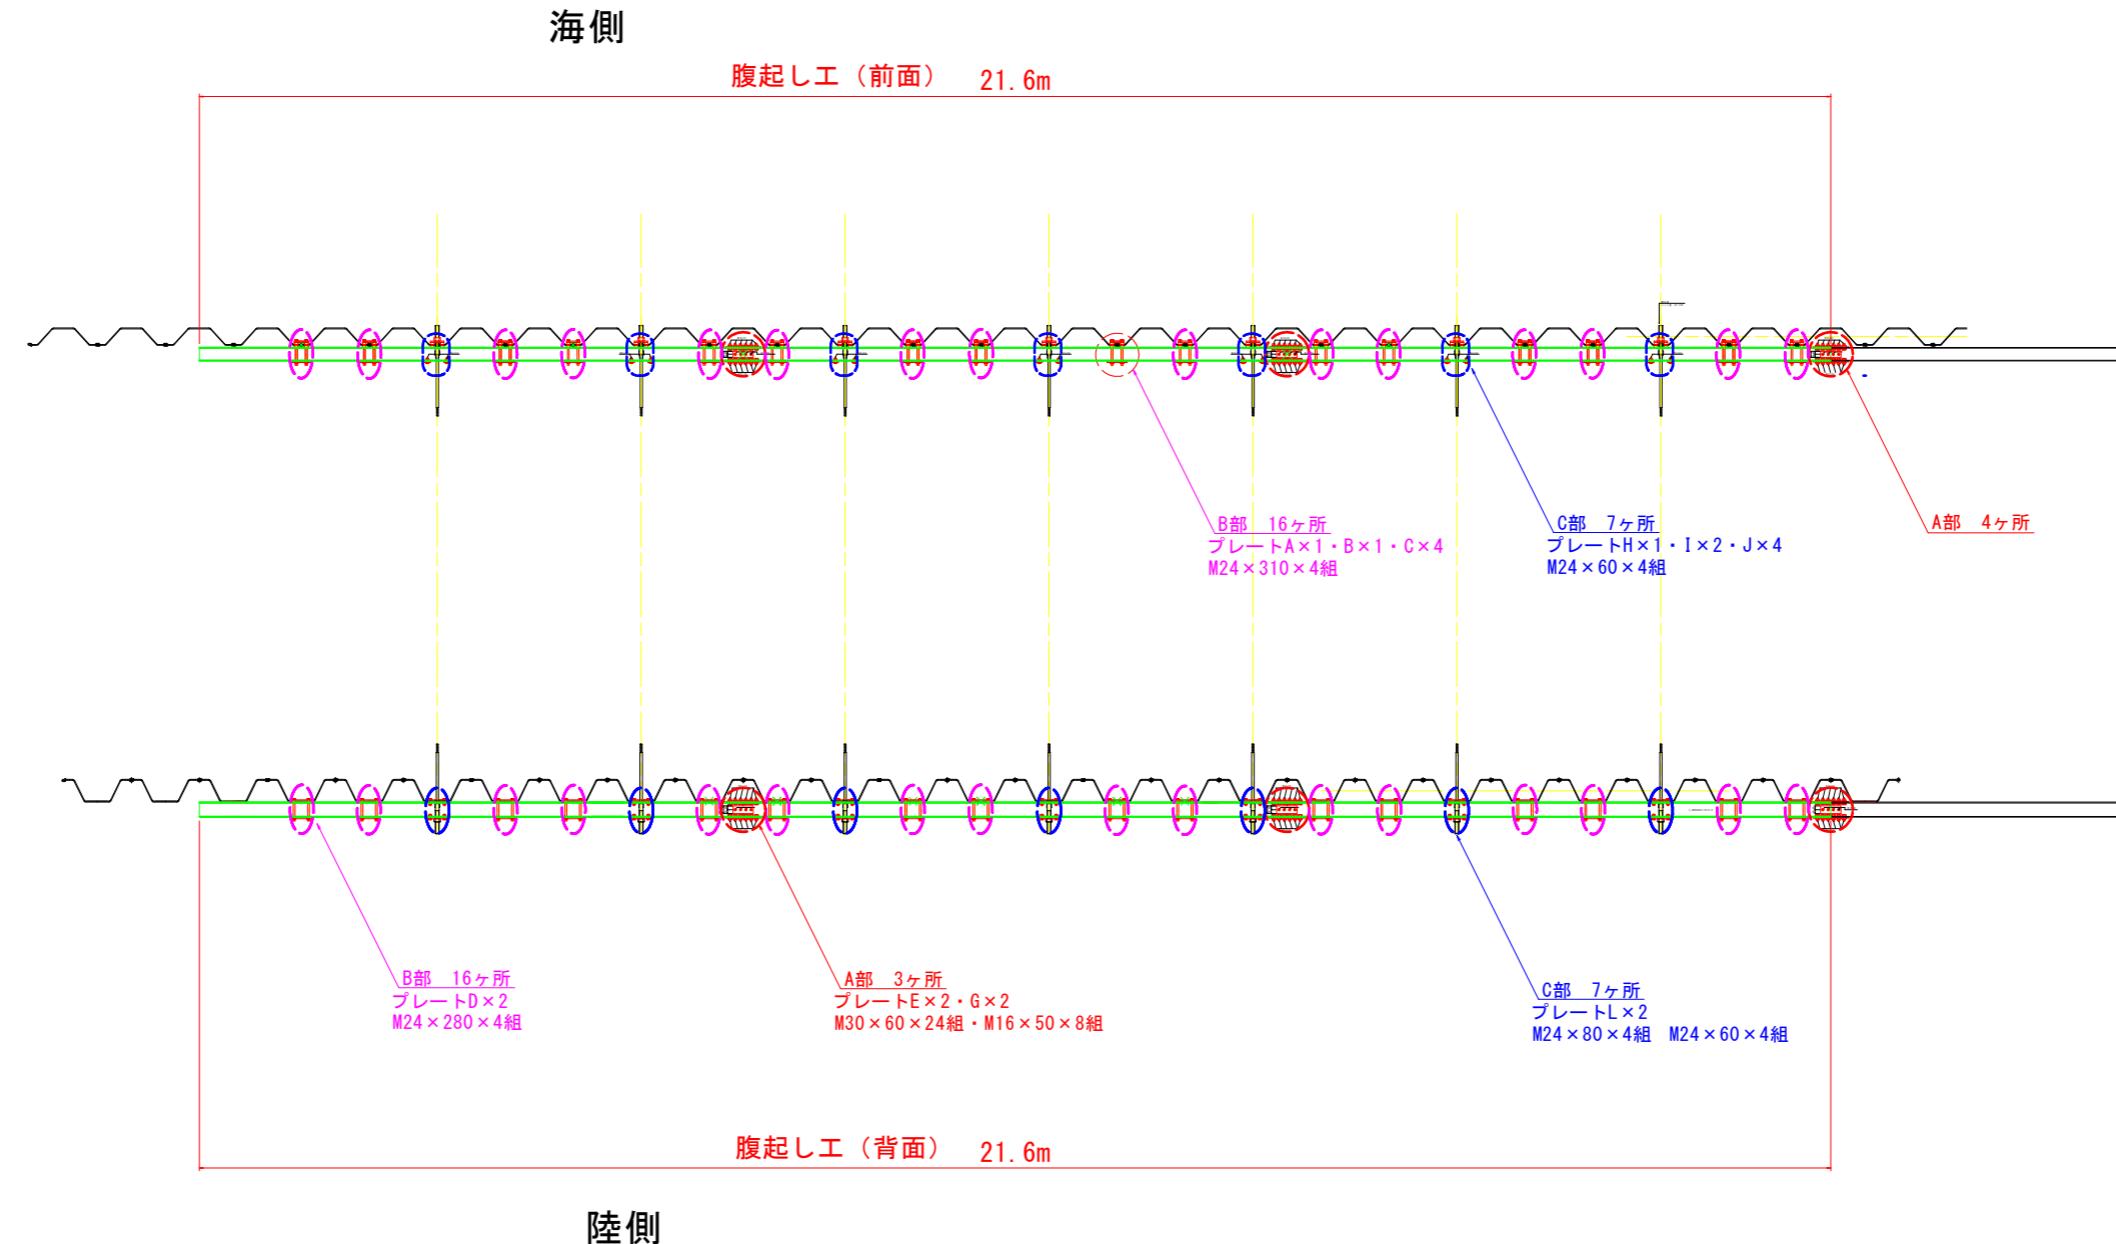

実施設計図面

工事名	R7徳土・長原漁港・松・長原・岸壁工事		
路線名等	長原漁港		
工事箇所	板野郡松茂町長原		
図面名	腹起し工配置図（参考）		
縮尺	S=1:50	図面番号	15 / 26
会社名			
事業者名	徳島県東部県土整備局（徳島）		

上部工配筋図(1)
S=1:50

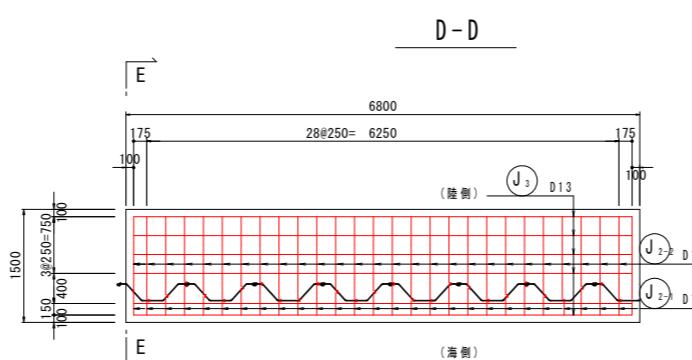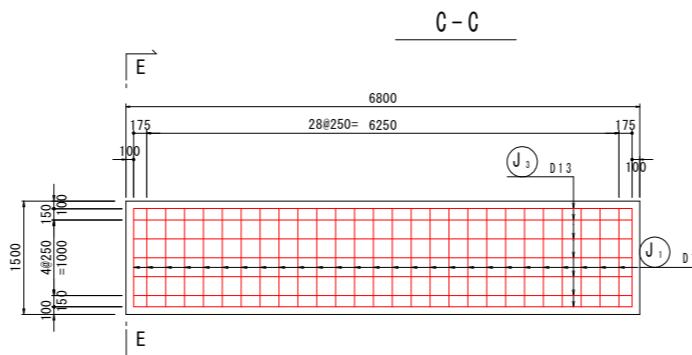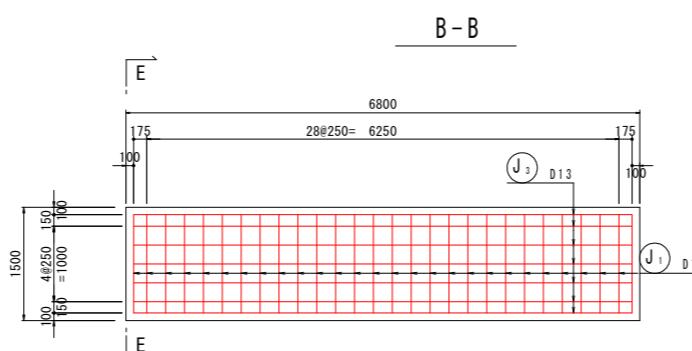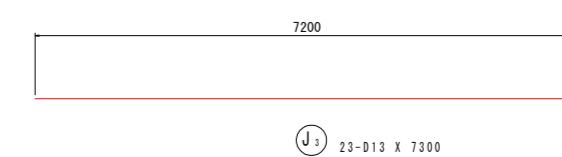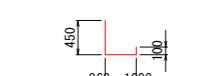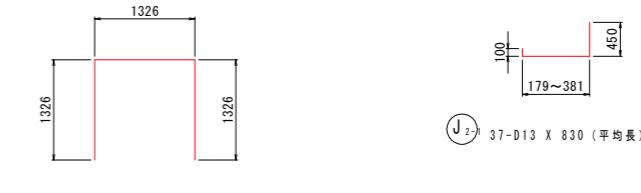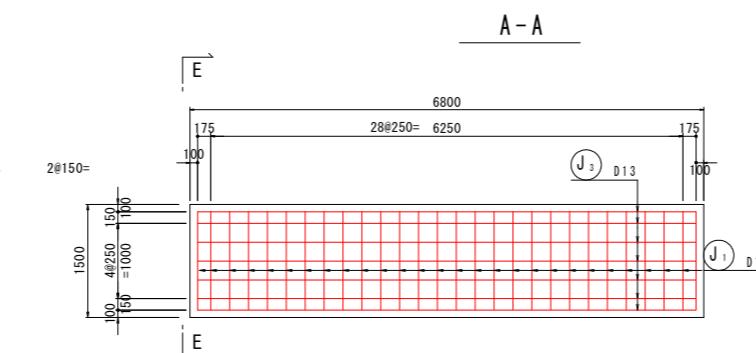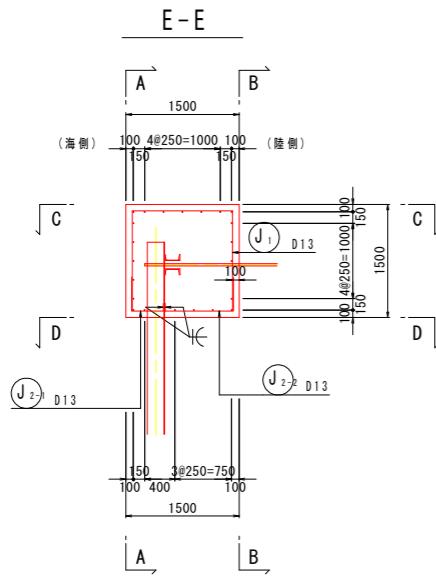

鉄筋質量表 (SD345)

記号	径	長さ	本数	単位質量	一本当たり質量	質量	摘要
J ₁	D13	3980	31	0.995	3.960	122.76	J (平均長)
J ₂₋₁	D13	830	31	0.995	0.826	25.61	J (平均長)
J ₂₋₂	D13	1550	31	0.995	1.542	42.80	J (平均長)
J ₃	D13	6800	23	0.995	6766	155.62	—
346.79							
合計 D13 346.79kg							
総質量 346.79kg							

実施設計図面

工事名	R7徳土・長原漁港・松・長原岸壁工事
路線名等	長原漁港
工事箇所	板野郡松茂町長原
図面名	上部配筋図(1)
縮尺	1:50
会社名	
事業者名	徳島県東部県土整備局(徳島)


付帯工詳細図

車止め構造図(参考図) A-A S=1:4


アンカーポルト部断面

けい船直柱構造図(参考図) S=1:5 (30kN型)

平面図

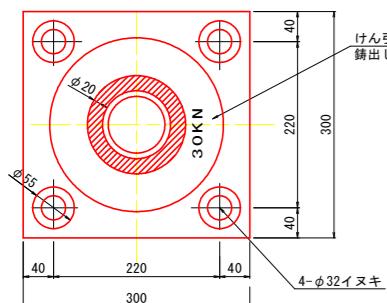


正面図（側面図）

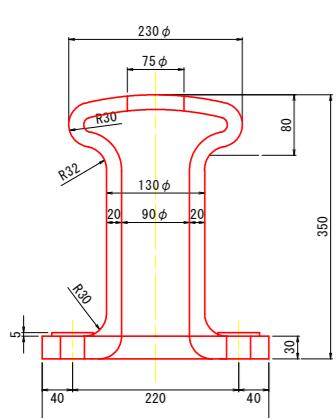

注) 係船柱設置位置は、法線から80cm位置とする


防舷材構造図(参考図) S=1:5

ゴム製 V-150H*1300

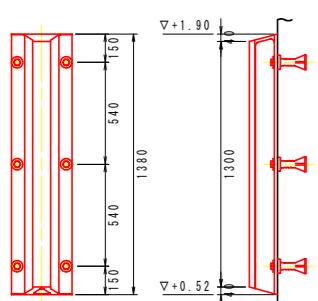

数量表		1箇所当り		
番号	名 称	材 質	数 量	備 考
1	V-150H x 1300L ゴム防舷材	ゴム SS400	1	片付
2	SU19 増込栓	合成樹脂	6	
3	SU19 アンカーボルト	SS400	6	溶融亜鉛メッキ
4	SU19用ワッシャー	SS400	6	溶融亜鉛メッキ



特記 防舷材取付後、アンカーボルトとワッシャーの点溶接（2～3点）を行うこと。

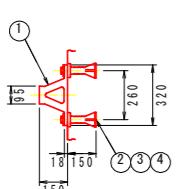

注) 設計時の接岸エネルギーは6.15kN·mである。


係船環構造図(参考図)

S=1:10

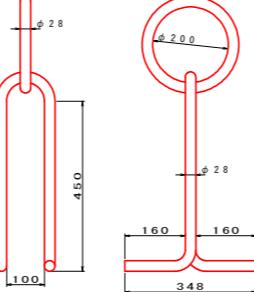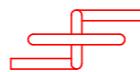


コーナー材構造図(参考図)

S=1:10

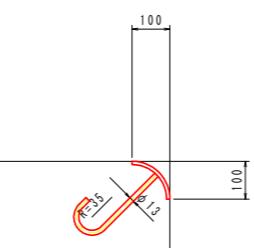


係船直柱基礎 S=1:50
(I-2 崖壁部)


A - A

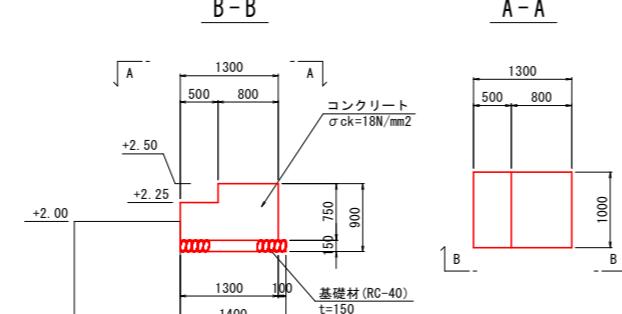

階段工天端

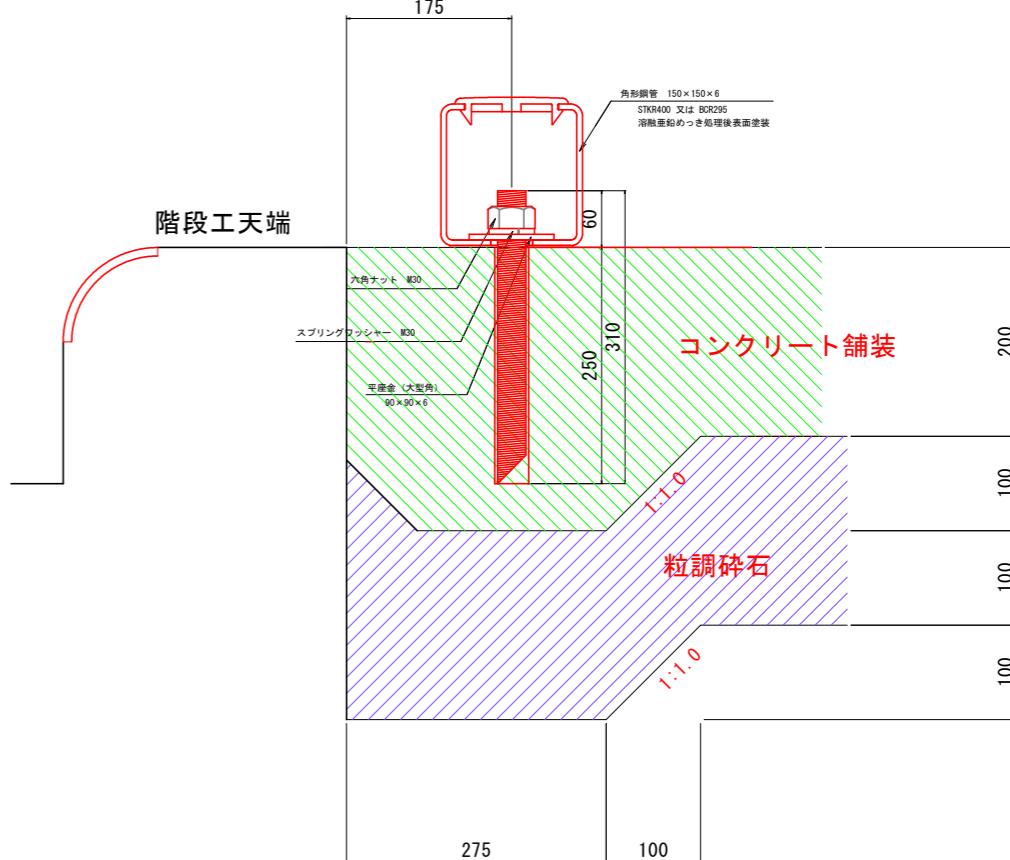

正面図 S=1:10

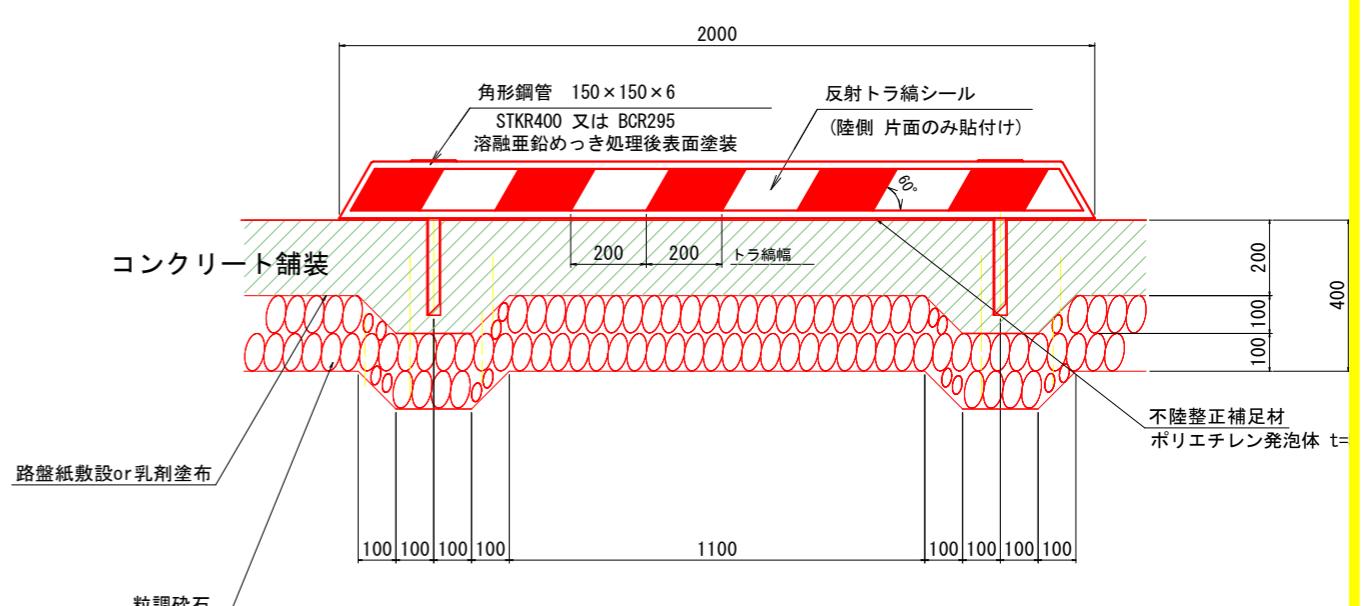


実施設計図面 (階段工・車止め)

工事名	R7徳島・長原漁港・松・長原・岸壁工事		
路線名等	長原漁港		
工事箇所	板野郡松茂町長原		
図面名	付帯工詳細図		
縮尺	図示	図面番号	17 / 26
会社名			
事業者名	徳島県東部県土整備局(徳島)		

舗装工詳細図(1)


平面図

S=1:250

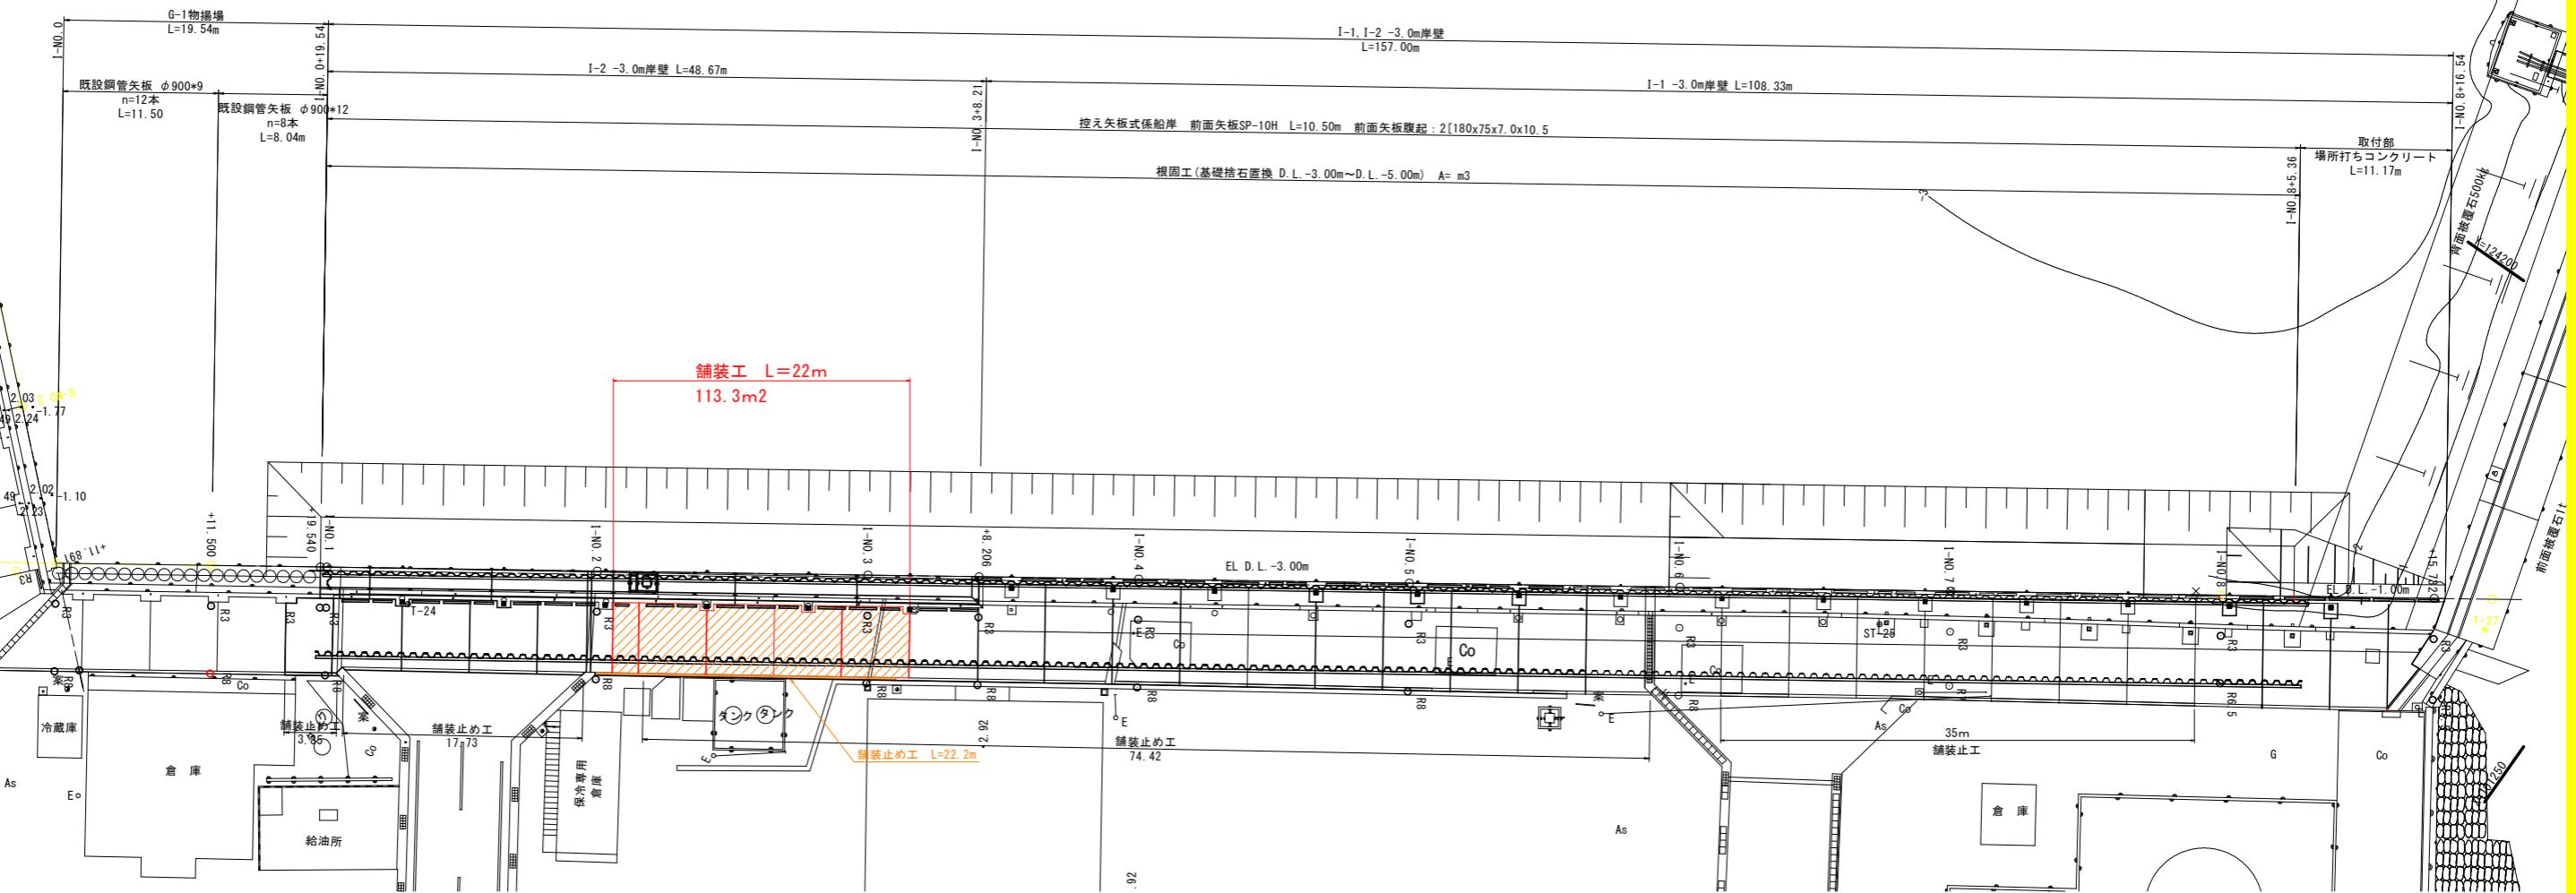

舗装構成詳細図


s=1/20

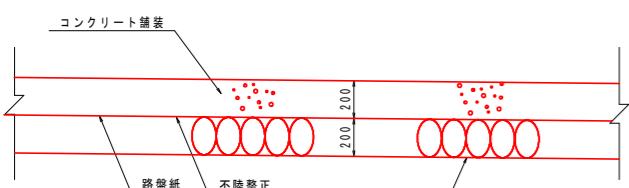

注記
-コンクリートの品質を確保するため、路盤紙を設置すること。
-コンクリートの曲げ強度は4.5N/mm²以上とすること。


横収縮目地詳細図

s=1/20

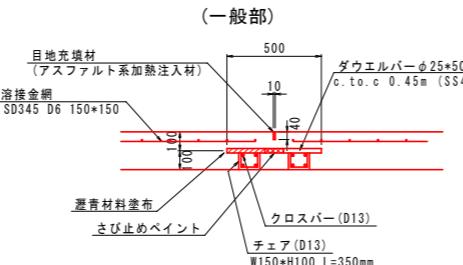

横膨張目地詳細図

s=1/20

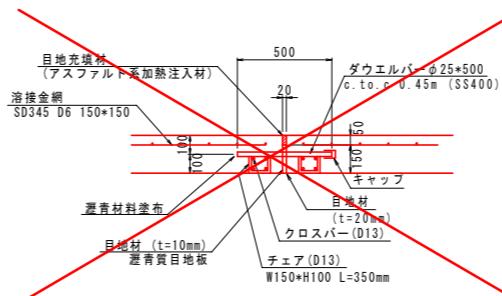

数量表


(1式当り)

(今回)
113.3m²
113.3m²

名称	規格	単位	数量
コンクリート舗装		m ²	1017.6
路盤		m ²	1017.6

舗装工標準断面図


s=1/100

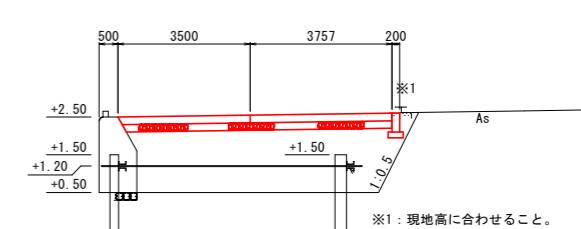

※1: 現地高に合わせること。


縦施工目地詳細図

s=1/20

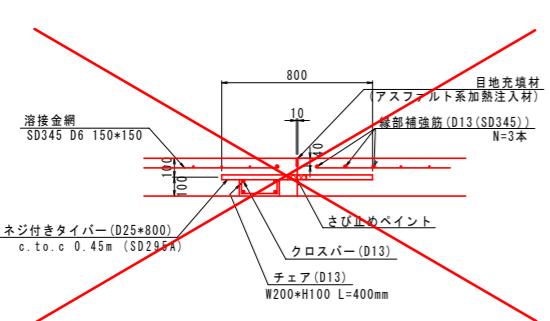


既設突合せ部

s=1/20

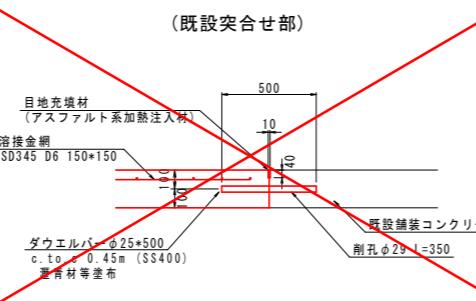


上部工目地詳細図

s=1/20

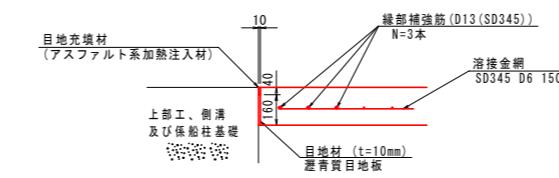

舗装止め工


s=1/20

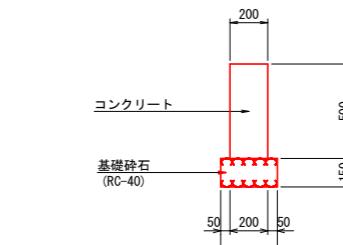

実施設計図面


工事名	R7徳土・長原漁港・松・長原岸壁工事
路線名等	長原漁港
工事箇所	板野郡松茂町長原
図面名	舗装工詳細図(1)
縮尺	図示
会社名	
事業者名	徳島県東部県土整備局(徳島)

舗装工詳細図(2) S=1:250

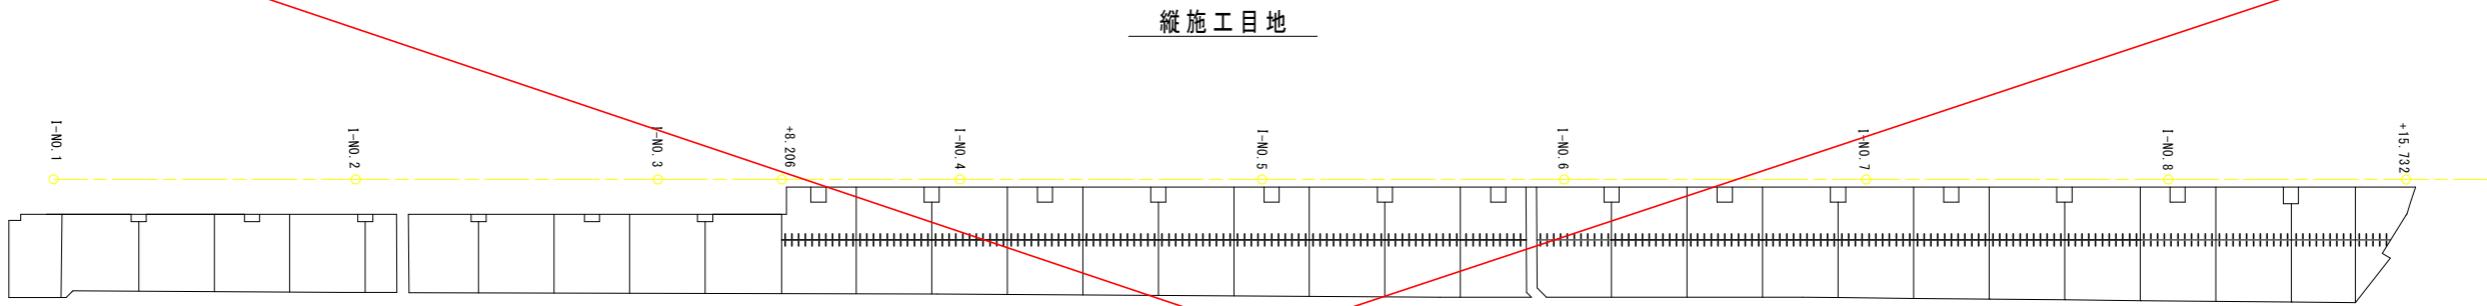

縦施工目地

(1式当り)			
名 称	規 格	単 位	数 量
縦施工目地		m	105.80
目地充填材	比重1.02	kg	43.2
チエア	D13, SD295A	kg	92.3
クロスバー	D13, SD295A	kg	421.1
ネジ付きタイバー	D25*800, SD295A	本	232

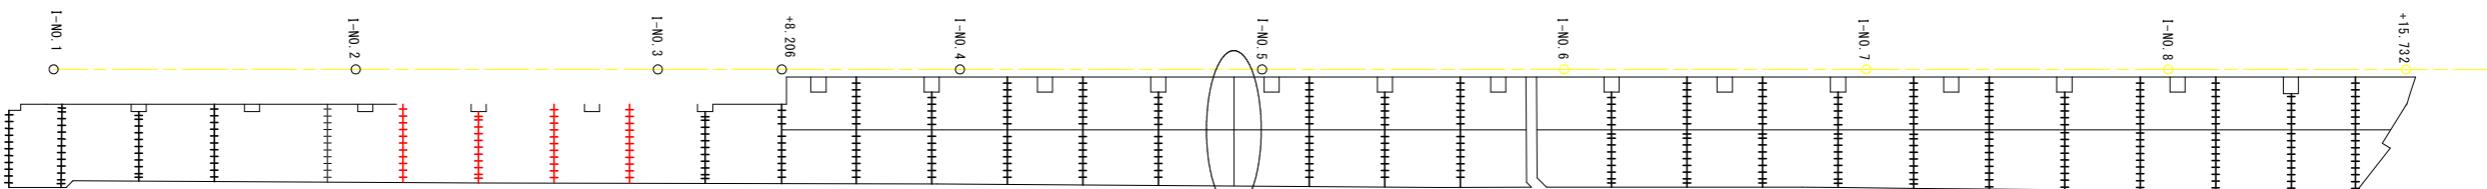

横収縮目地

横膨張目地
舗装工詳細図(3) 参照


(1式当り)			
名 称	規 格	単 位	数 量
横収縮目地	既設突合せ部	m	5.11
目地充填材	比重1.02	kg	2.1
ダウエルバー	Φ25*500, SS400 さび止めペイント+遮音材等塗布	本	11

(今回)			
名 称	規 格	単 位	数 量
横収縮目地	-一般部	m	182.4
目地充填材	比重1.02	kg	74.4
チエア	D13, SD295A	kg	268.2
クロスバー	D13, SD295A	kg	1451.9
ダウエルバー	Φ25*500, SS400 さび止めペイント+遮音材等塗布	本	385

実施設計図面


工事名	R7徳土・長原漁港・松・長原・岸壁工事
路線名等	長原漁港
工事箇所	板野郡松茂町長原
図面名	舗装工詳細図(2)
縮 尺	S=1:250
会社名	
事業者名	徳島県東部県土整備局(徳島)

舗装工詳細図(3) S=1:250

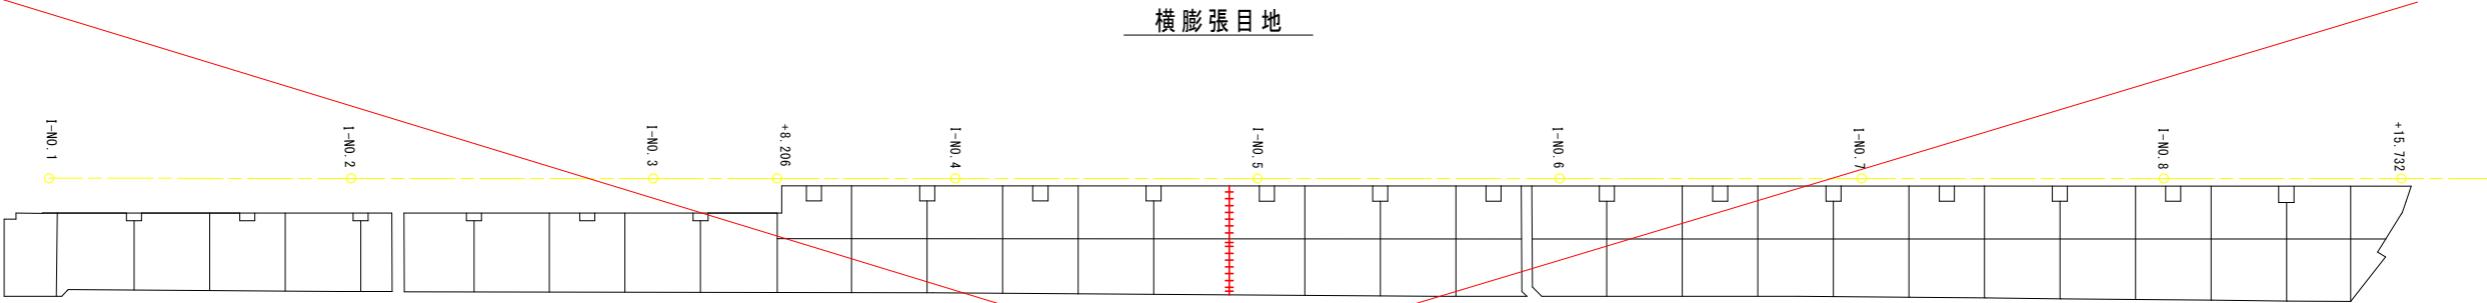

数量表(起点側)			
名 称	規 格	単 位	数 量
横膨張目地		m	7.21
目地充填材	比重1.02	kg	7.4
目地材	瀝青質, t=20mm	m ²	1.1
チエア	D13, SD295A	kg	11.1
クロスバー	D13, SD295A	kg	57.4
ダウエルバー	Φ25×500 SS400 さび止めペイント+瀝青封養生紙	本	16

今回無し

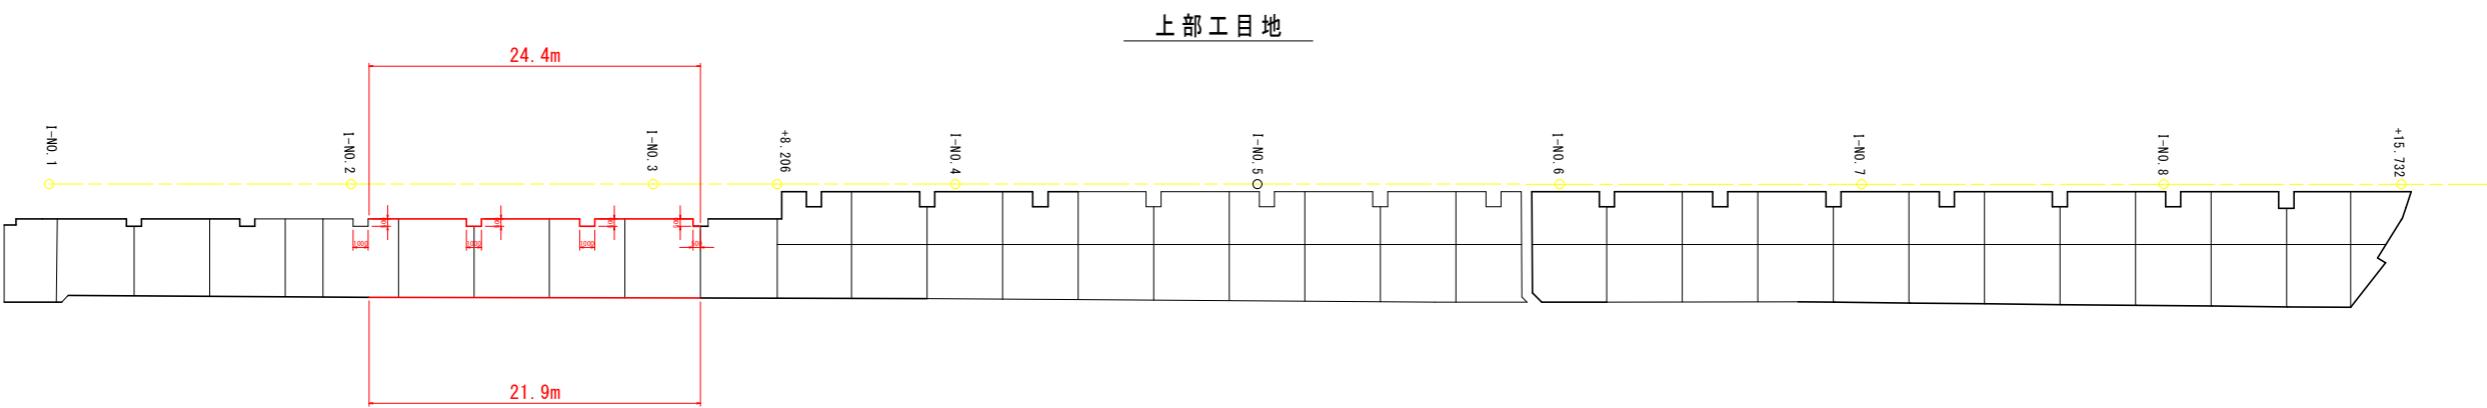

数量表(起点側)			
名 称	規 格	単 位	数 量
上部工目地		m	397.75
目地充填材	比重1.02	kg	162.3
目地材	瀝青質, t=20mm	m ²	63.6


(今回)
46.3m
19.0kg (46.3m × 0.41kg/m)
7.4m² (46.3m × 0.16m²/m)

実施設計図面

工事名	R7德士・長原漁港・松・長原・岸壁工事
路線名等	長原漁港
工事箇所	板野郡松茂町長原
図面名	舗装工詳細図(3)
縮 尺	S=1:250
会社名	
事業者名	徳島県東部県土整備局(徳島)


排水工詳細図(1)

1号、2号排水工

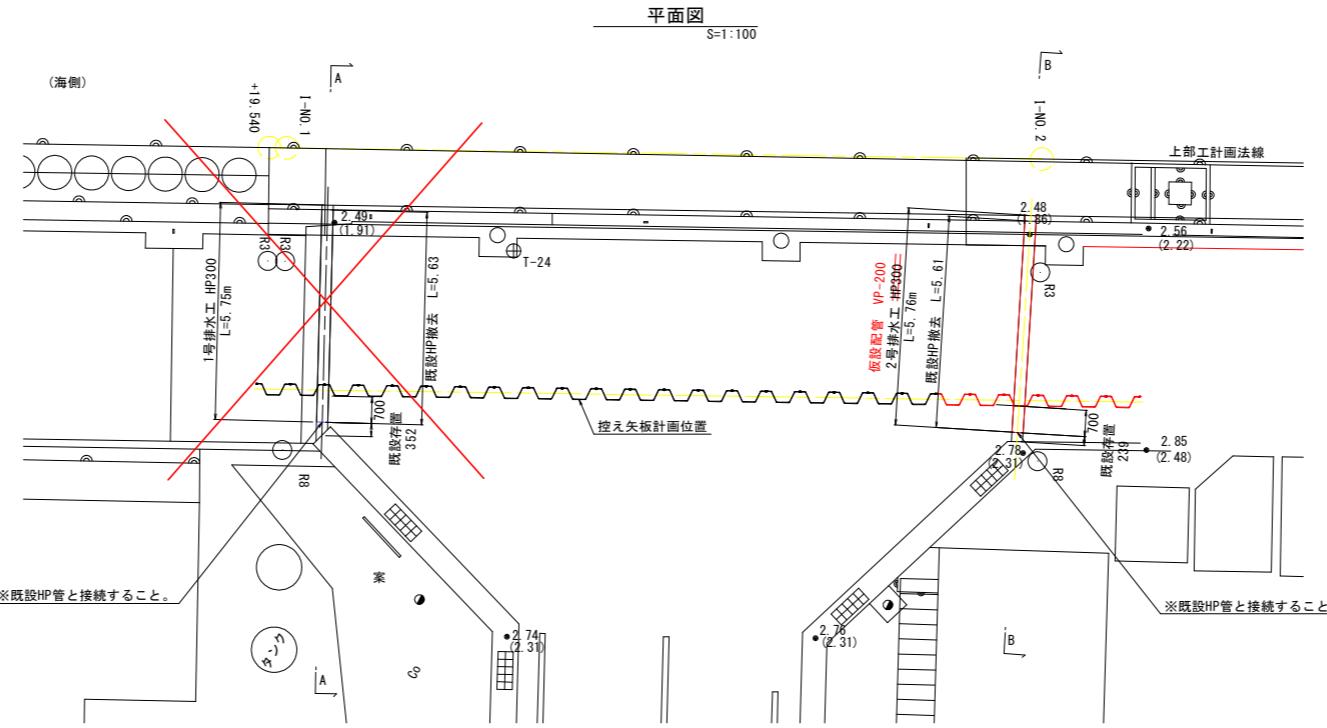


A-A S=1:100

I-NO.1投影

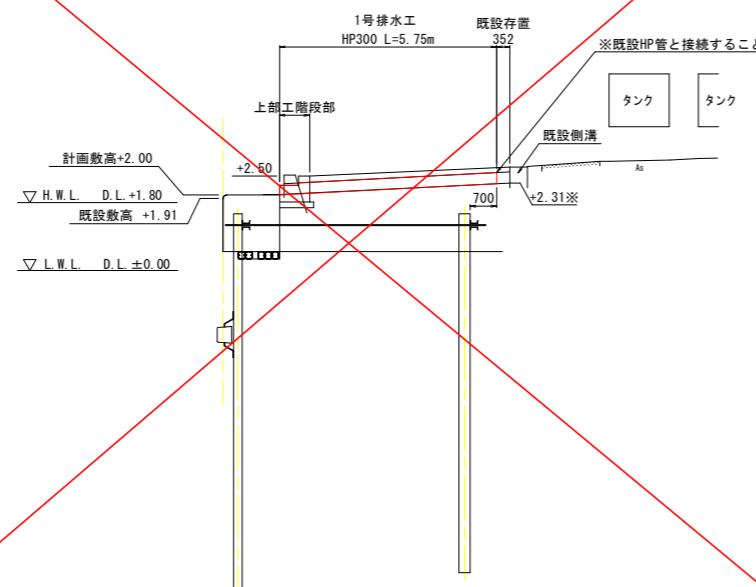

B-B S=1:100

I-NO.2投影

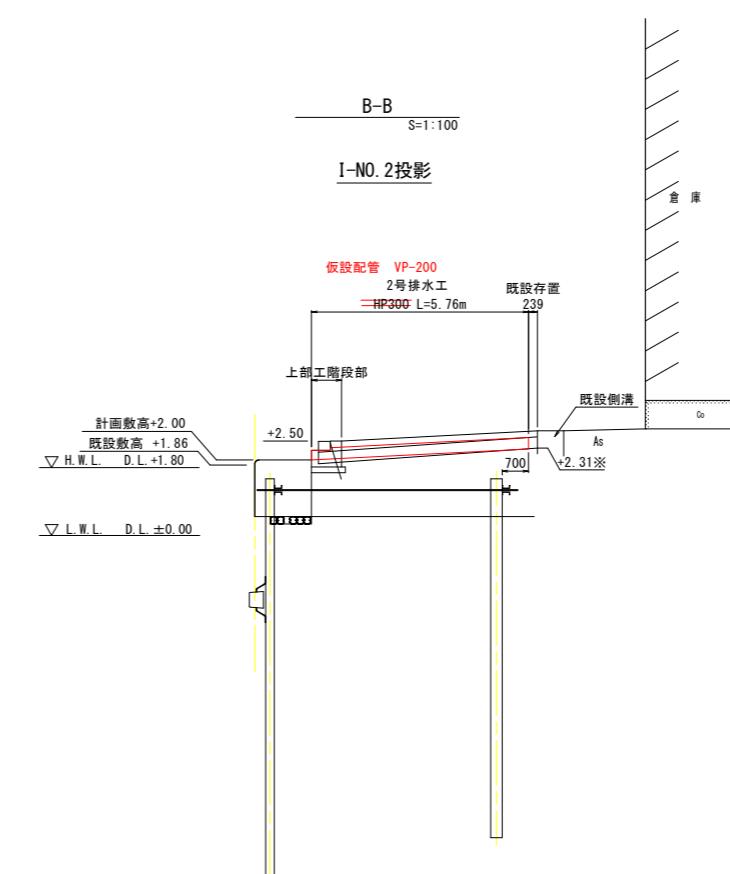

実施設計図面


工事名	R7徳土・長原漁港・松・長原・岸壁工事
路線名等	長原漁港
工事箇所	板野郡松茂町長原
図面名	排水工詳細図(1)
縮尺	S=1:100
会社名	
事業者名	徳島県東部県土整備局(徳島)

排水工詳細図(2)

3号排水工


雨水函渠平面図

S=1/50

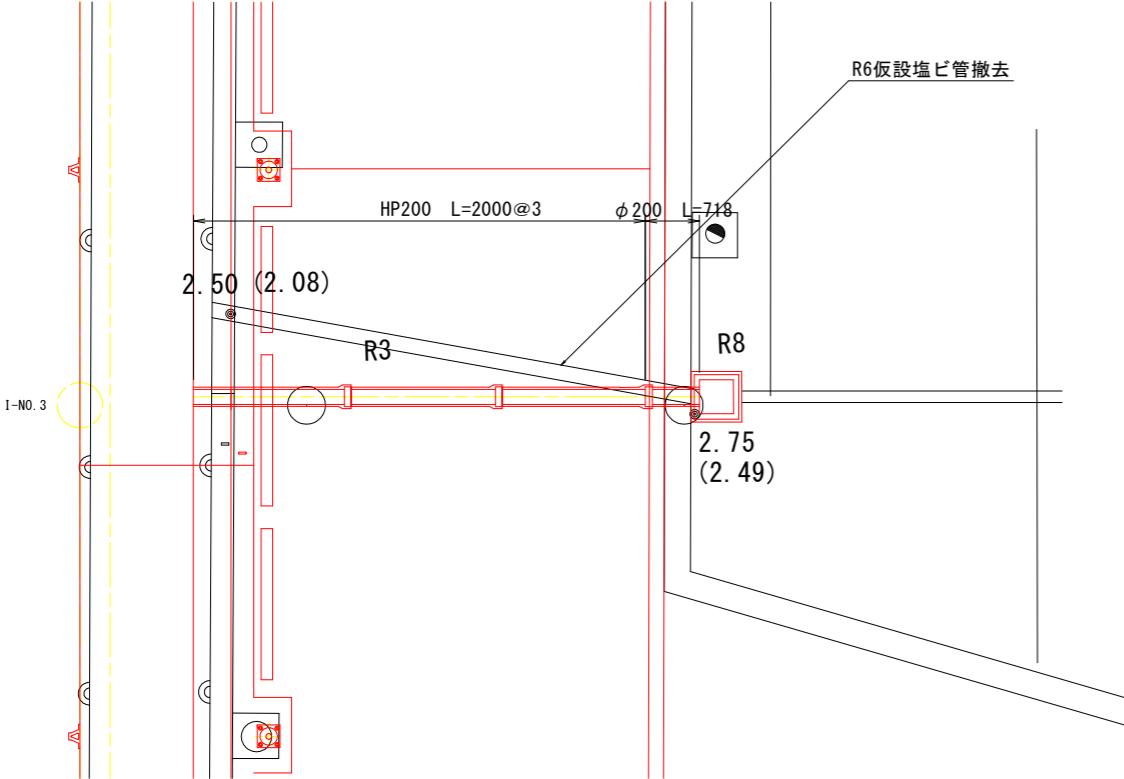


雨水函渠横断图

S=1

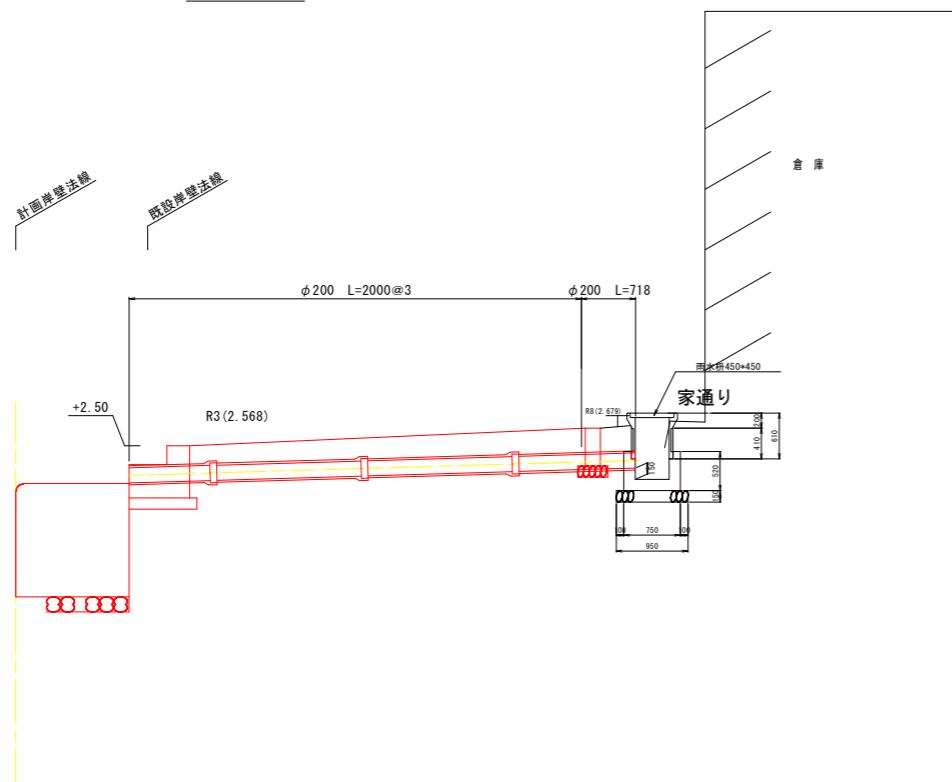

雨水杆450(参考图)

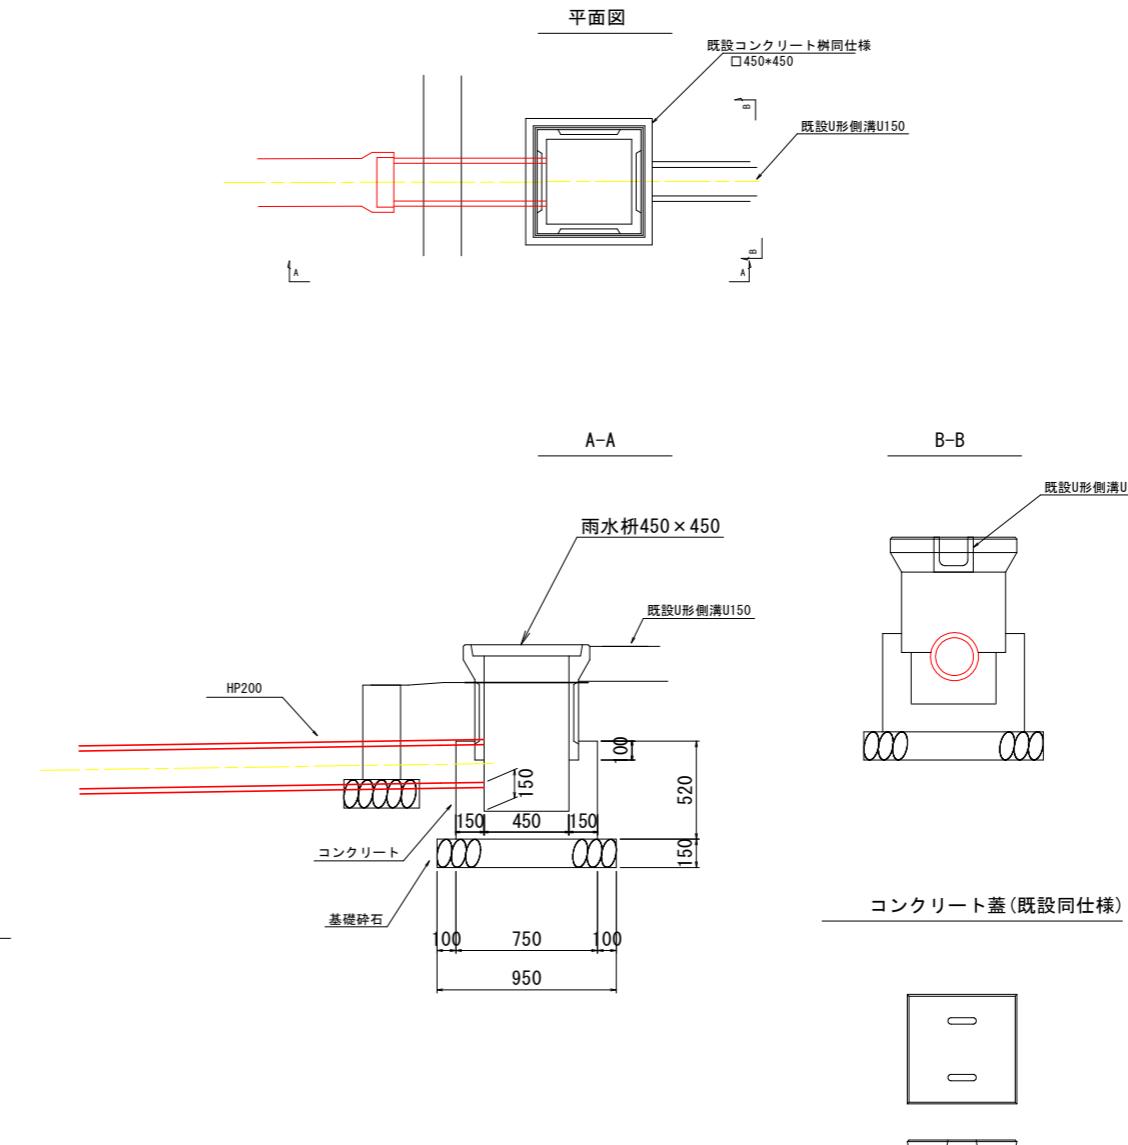


実施設計図面

工事名	R7徳土長原漁港松・長原岸壁工事
路線名等	長原漁港
工事箇所	板野郡松茂町長原
図面名	排水工詳細図(2) (3号排水工)
縮尺	図示
会社名	
事業者名	徳島県東部県土整備局(徳島)


付帯工撤去算出図

S=1:250

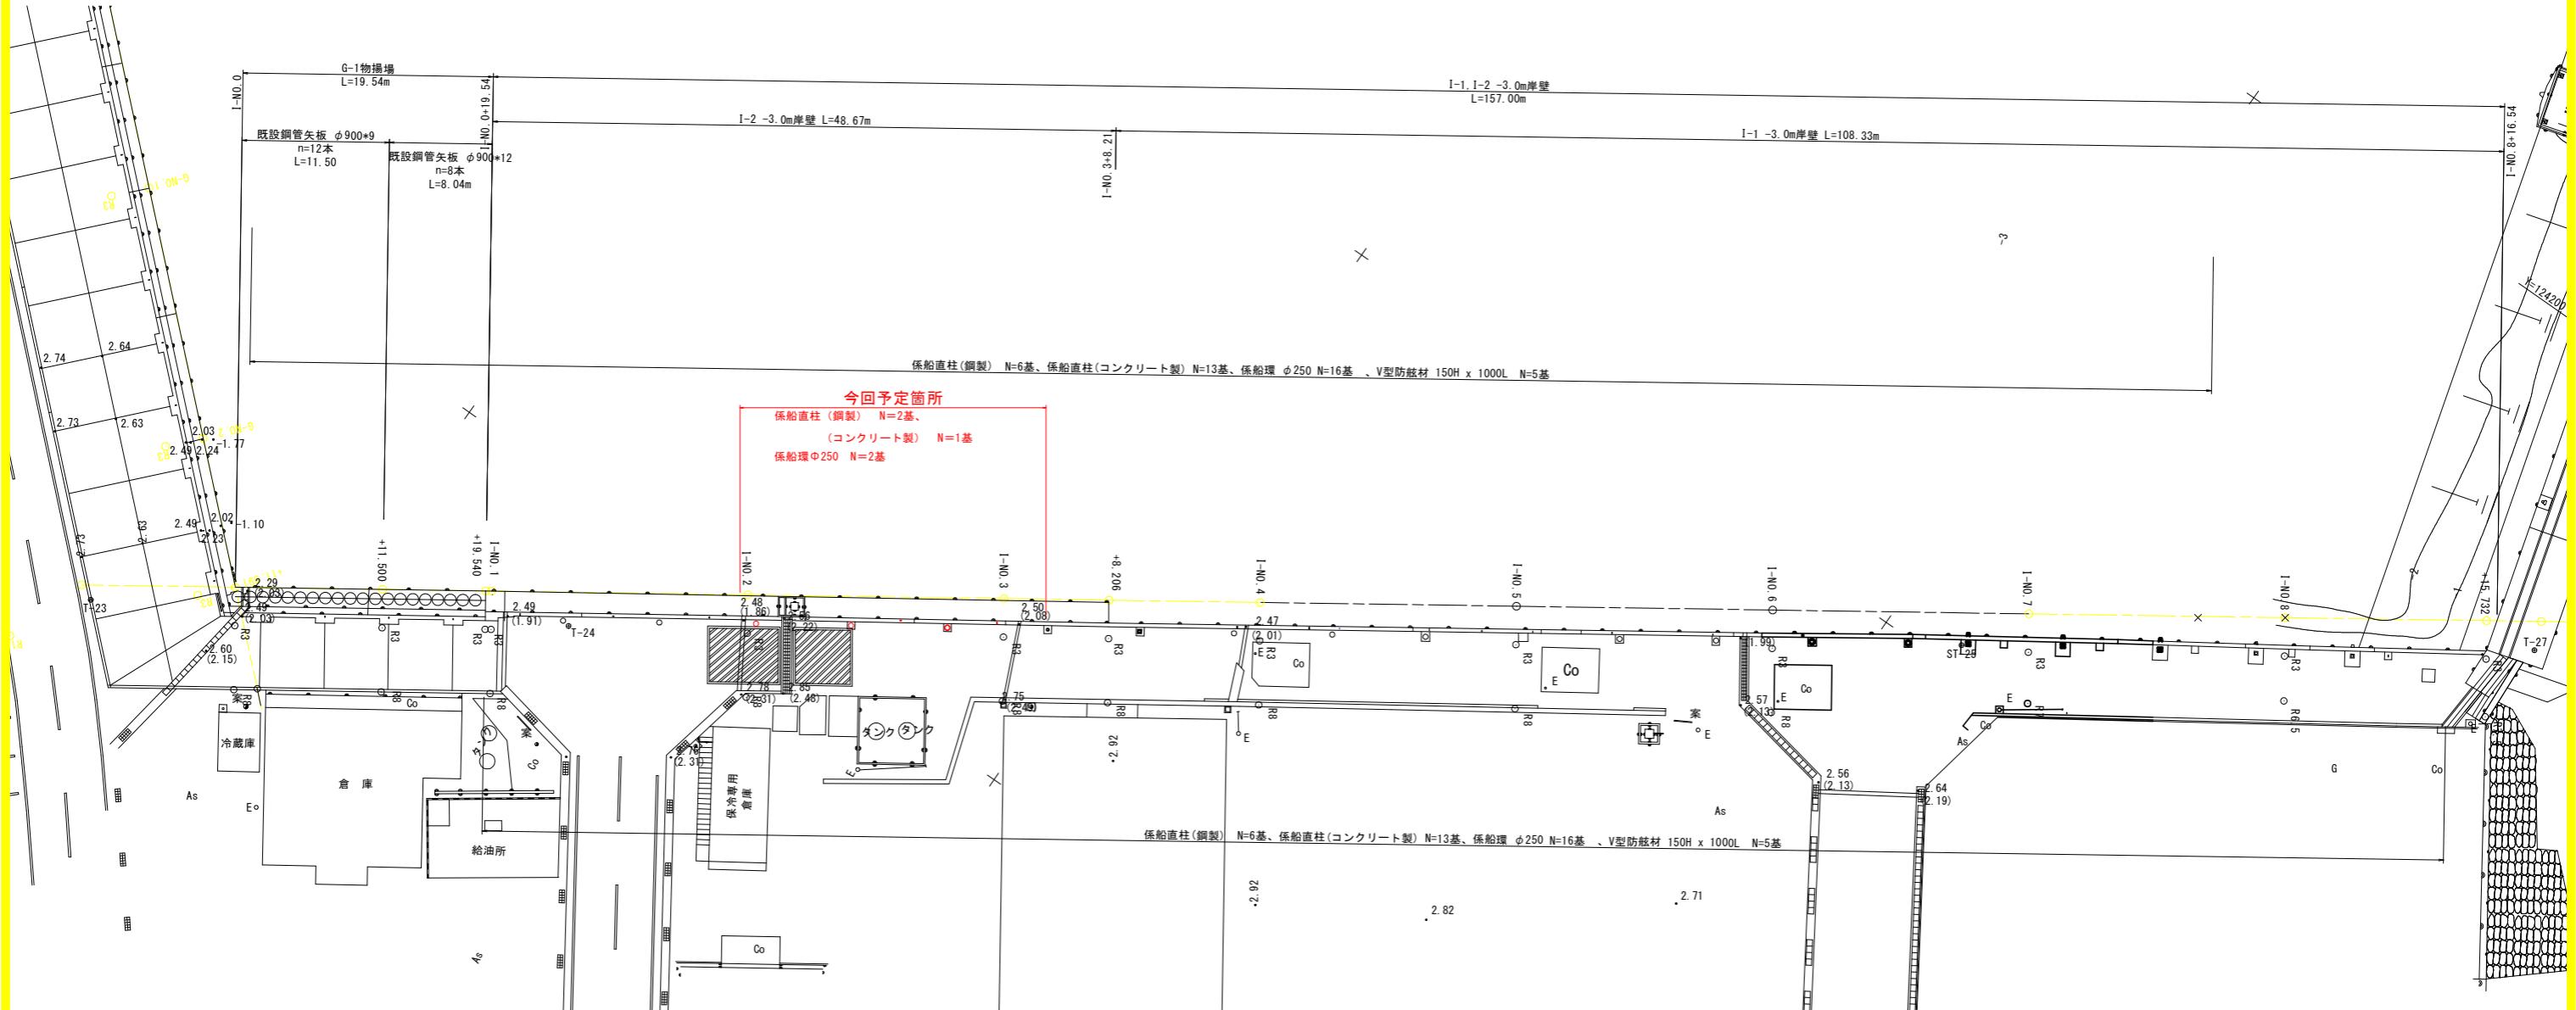


仮設計画図 (参考図)


施工範囲図
S=1:250

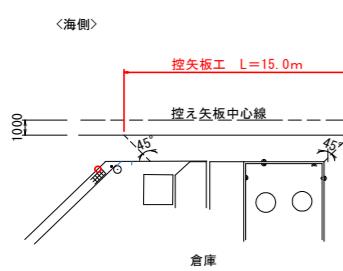


断面図 S=1:100
A-A

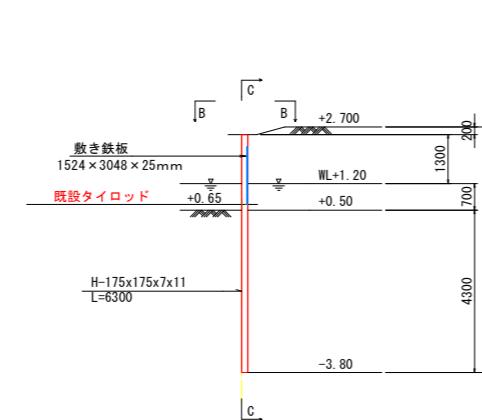

正面図 S=1:100
C-C

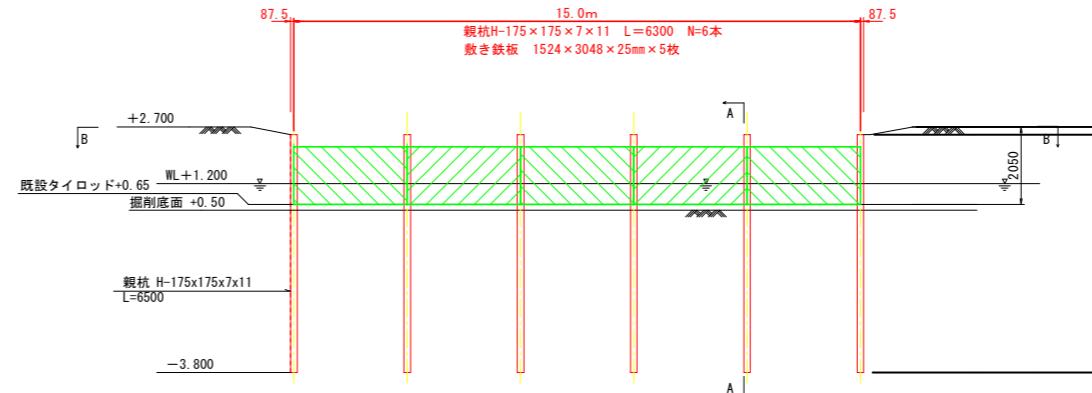

平面図 S=1:100
B-B

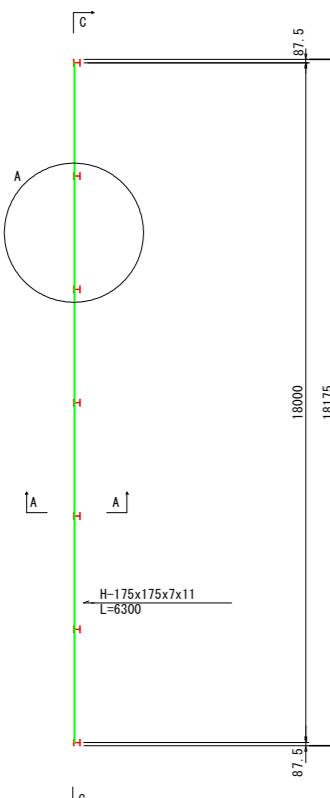

A部拡大図 S=1:10



注)
・親杭と敷き鉄板は全周溶接で固定する。
・親杭は、引き抜きによる倉庫及び構造物への影響が想定される場合は埋設しとする。






主要部材数量表

部材名	寸法	単位	数量	単位質量	質量	備考
土留め壁(親杭)	H-175x175x7x11	m	37.8	40.4kg/m	1.527t	
計					1.527t	
敷き鉄板	1524×3048×25mm	枚	5	-	-	
計			5枚			

実施設計図面

工事名	R7徳島・長原漁港・松・長原・岸壁工事
路線名等	長原漁港
工事箇所	板野郡松茂町長原
図面名	仮設計画図
縮尺	図示
会社名	
事業者名	徳島県東部県土整備局(徳島)

給油施設復旧詳細図 (参考図)

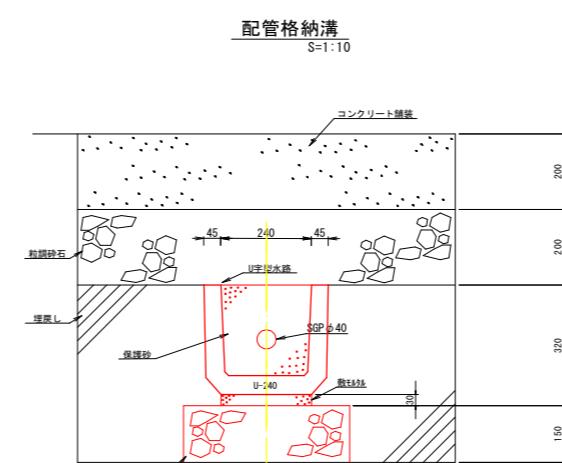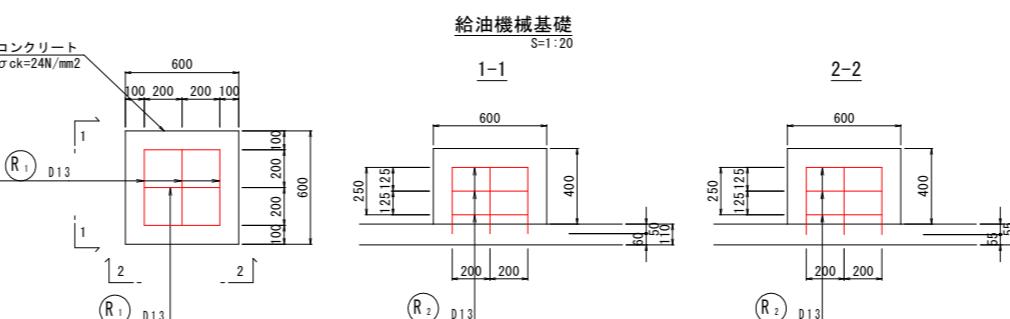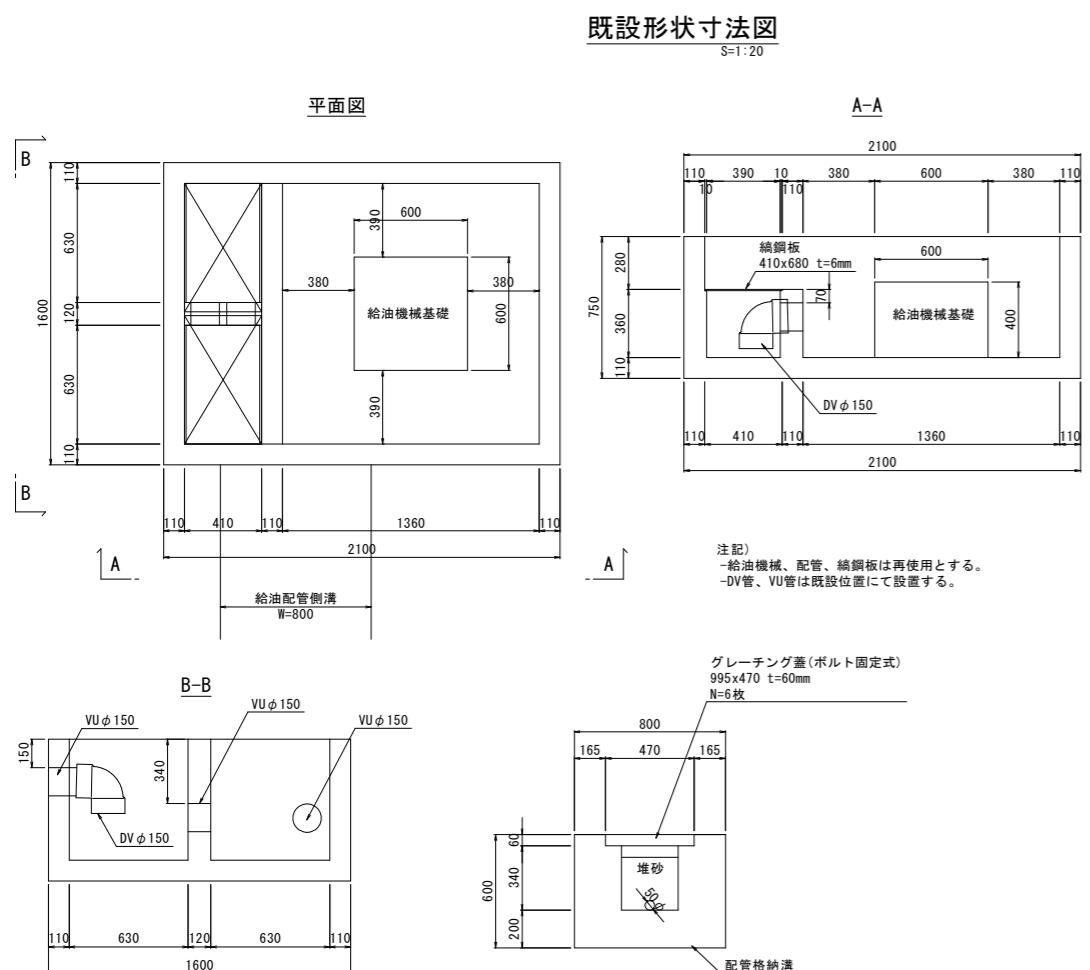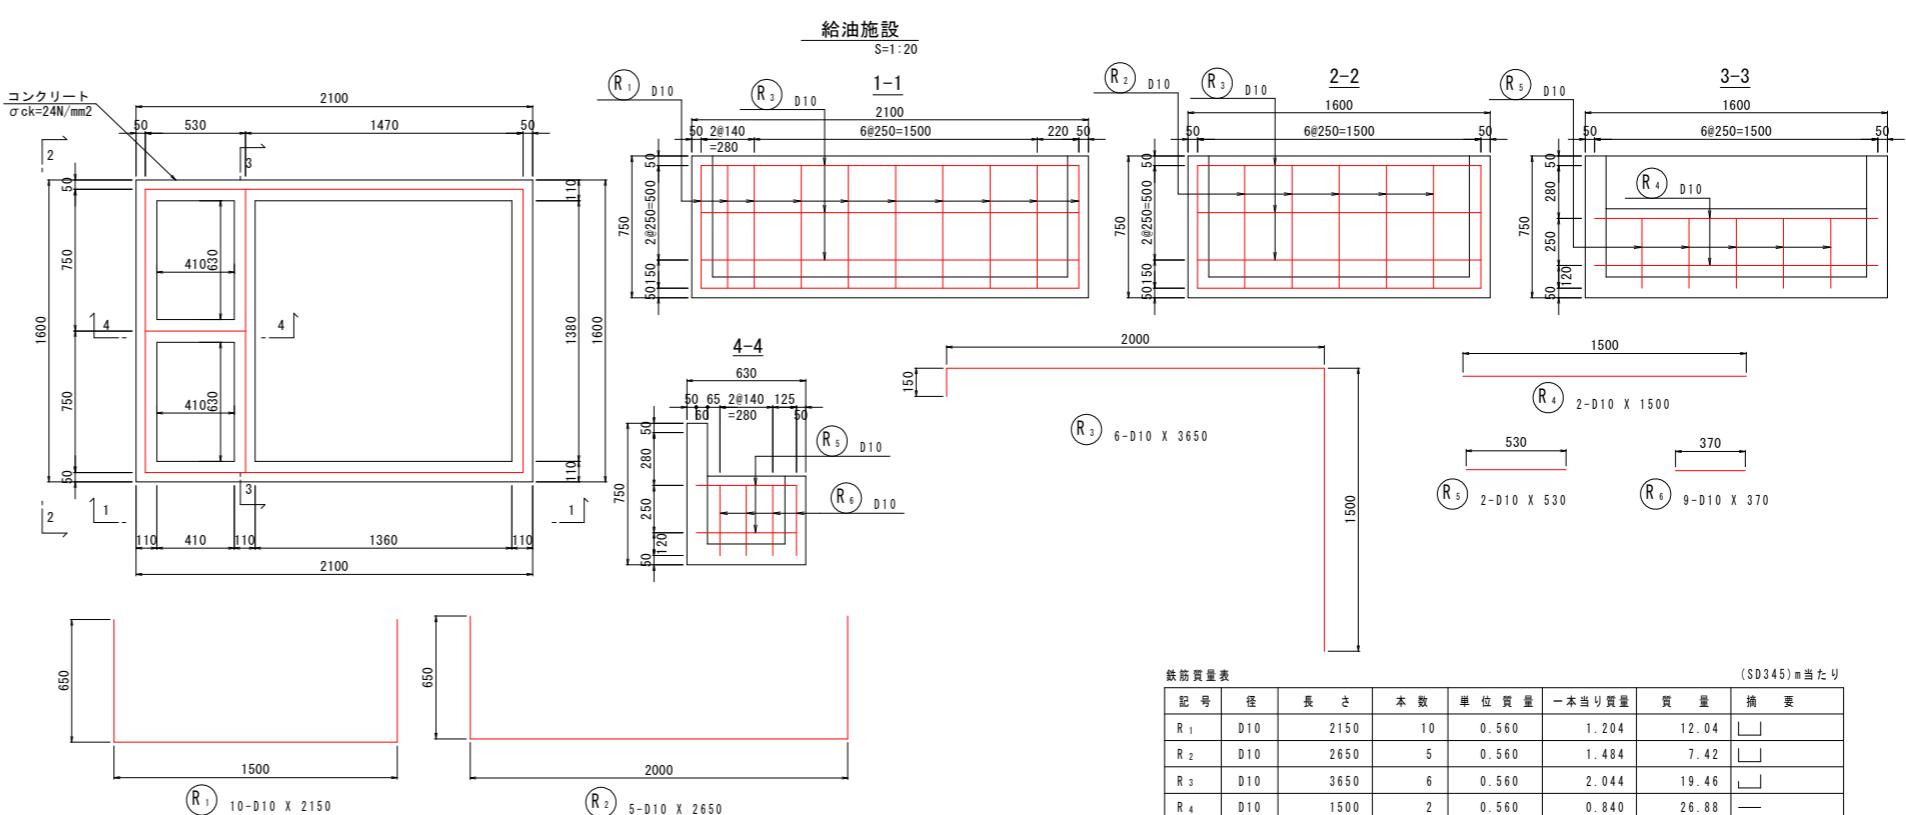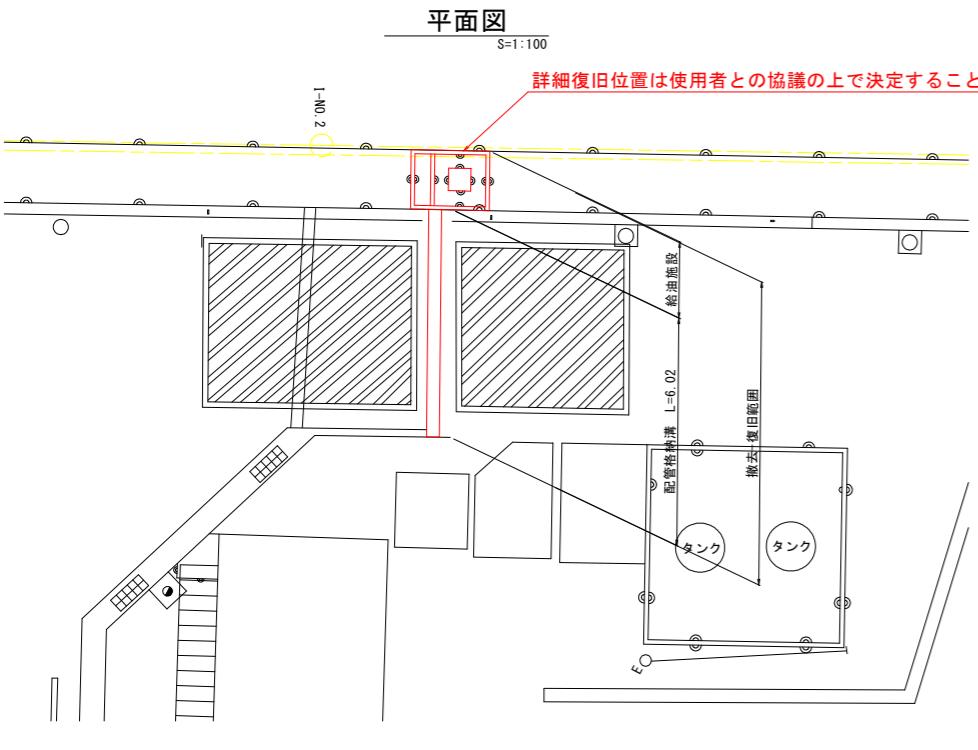

数量表			
名 称	規 格	単 位	数 量
基礎砕石	RC-40	m ³	0.66
敷モルタル		m ³	0.0072
U型側溝	U-240	個	1.666
保護砂	山砂又は川砂	m ³	0.0576


※R6消防署指示による施工実績により作成しておりますが
詳細については消防法に則って
管轄消防機関と協議の上決定すること

実施設計図面

工事名	R7 徳土・長原漁港・松・長原・岸壁工事		
路線名等	長原漁港		
工事箇所	板野郡松茂町長原		
図面名	給油施設撤去復旧詳細図		
縮 尺	図示 図面番号 25 / 26		
会社名			
事業者名	徳島県東部県土整備局(徳島)		

矢板打設要領参考図

S=1 : 100

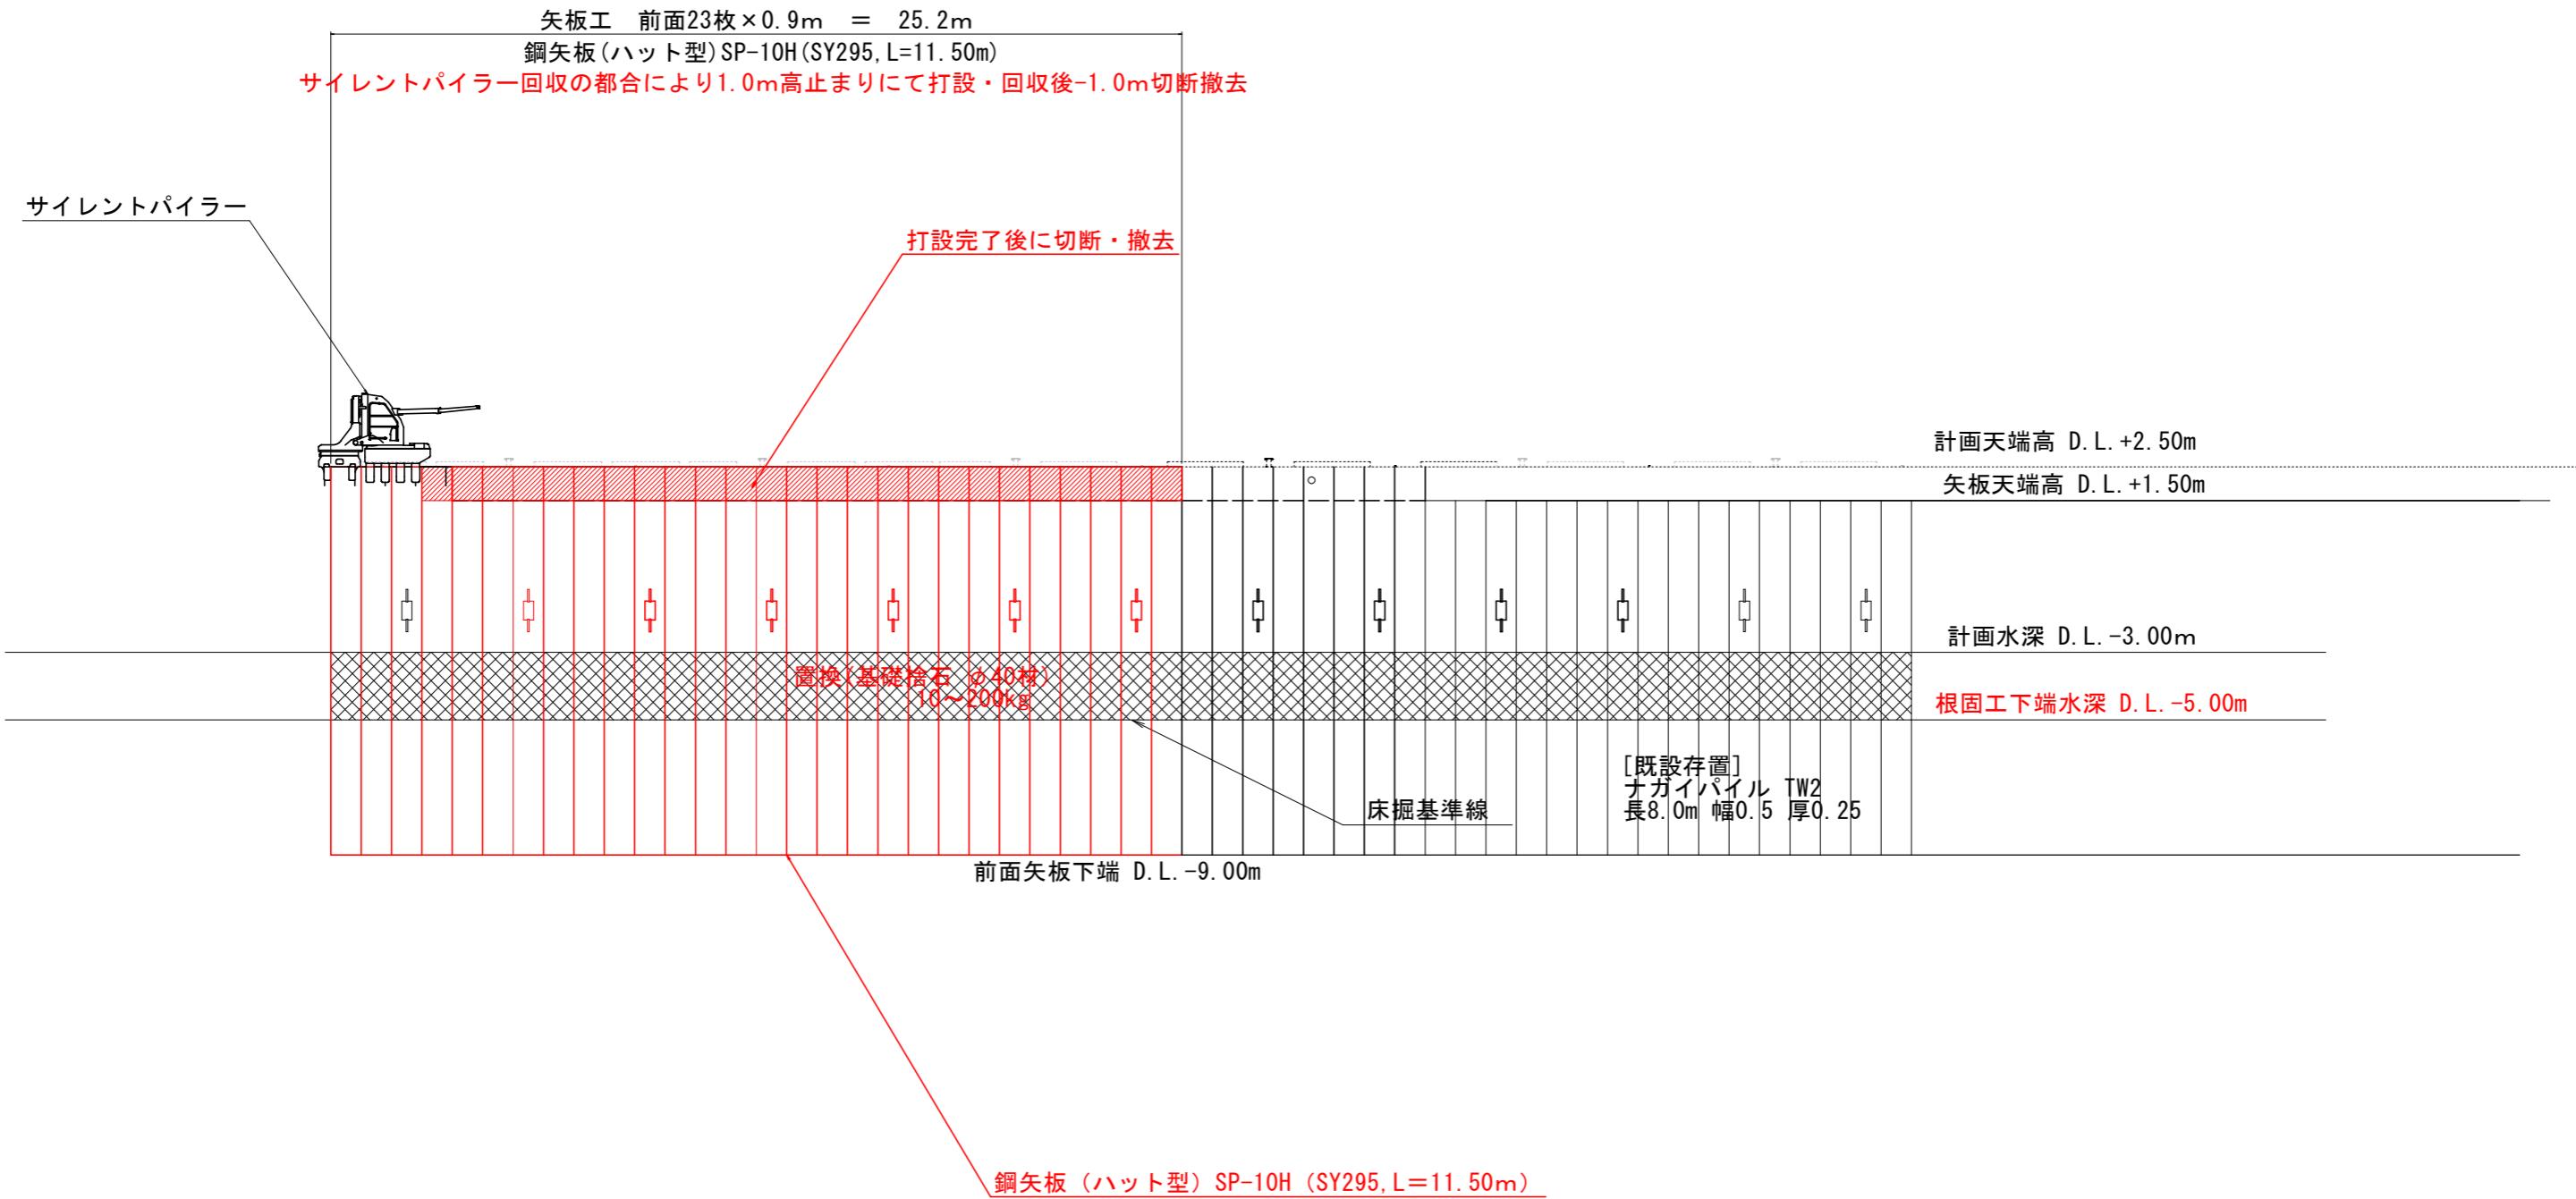

実施設計図面

工事名	R7 徳島・長原漁港 松・長原 岸壁工事	
路線名等	長原漁港	
工事箇所	板野郡松茂町長原	
図面名	矢板打設要領参考図	
縮尺	1:100	図面番号 26 / 26
会社名		
事業者名	徳島県東部県土整備局（徳島）	